

ファンコイルユニット能力表

| 記号 | 形式 | 台数 | 冷房能力 kcal/Hr | | 暖房能力 kcal/Hr | 風量 m ³ /Hr | 水量 L/min | ファン入力 VA | 備 考 |
|---------|-----------|----|--------------|------|--------------|-----------------------|----------|----------|---------------|
| | | | 顕熱 | 全熱 | | | | | |
| FCU-2F | 床置型 | 8 | 930 | 1240 | 2020(1920) | 280 | 4 | 55 | A:標準仕様 B:追加仕様 |
| FCU-3F | 床置型 | 6 | 1400 | 1850 | 3050(2900) | 420 | 6 | 62 | |
| FCU-4F | 床置型 | 4 | 1870 | 2420 | 4080(3880) | 560 | 8 | 68 | |
| FCU-6F | 床置型 | — | 2800 | 3710 | 6110(5800) | 840 | 12 | 80 | |
| FCU-8F | 床置型 | — | 3730 | 4940 | 8130(7730) | 1120 | 16 | 135 | |
| FCU-2FR | 床置インペイ型 | — | 930 | 1240 | 2020(1920) | 280 | 4 | 55 | |
| FCU-3FR | 床置インペイ型 | — | 1400 | 1850 | 3050(2900) | 420 | 6 | 62 | |
| FCU-4FR | 床置インペイ型 | — | 1870 | 2420 | 4080(3880) | 560 | 8 | 68 | |
| FCU-6FR | 床置インペイ型 | 28 | 2800 | 3710 | 6110(5800) | 840 | 12 | 80 | |
| FCU-8FR | 床置インペイ型 | — | 3730 | 4940 | 8130(7730) | 1120 | 16 | 135 | |
| FCU-2L | ローギイ型 | — | 800 | 1060 | 1750(1600) | 240 | 4 | 52 | |
| FCU-3L | ローギイ型 | — | 1200 | 1590 | 2620(2490) | 360 | 6 | 60 | |
| FCU-4L | ローギイ型 | — | 1600 | 2120 | 3490(3320) | 480 | 8 | 65 | |
| FCU-6L | ローギイ型 | 2 | 2400 | 3180 | 5240(4970) | 720 | 12 | 75 | |
| FCU-8L | ローギイ型 | 12 | 3200 | 4240 | 6980(6630) | 960 | 16 | 130 | |
| FCU-2R | ローギイインペイ型 | — | 800 | 1060 | 1750(1600) | 240 | 4 | 52 | |
| FCU-3R | ローギイインペイ型 | — | 1200 | 1590 | 2620(2490) | 360 | 6 | 60 | |
| FCU-4R | ローギイインペイ型 | — | 1600 | 2120 | 3490(3320) | 480 | 8 | 65 | |
| FCU-6R | ローギイインペイ型 | — | 2400 | 3180 | 5240(4970) | 720 | 12 | 75 | |
| FCU-8R | ローギイインペイ型 | 8 | 3200 | 4240 | 6980(6630) | 960 | 16 | 130 | |
| FCU-2I | 天井インペイ型 | — | 930 | 1240 | 2020(1920) | 280 | 4 | 55 | |
| FCU-3I | 天井インペイ型 | — | 1400 | 1850 | 3050(2900) | 420 | 6 | 62 | |
| FCU-4I | 天井インペイ型 | — | 1870 | 2420 | 4080(3880) | 560 | 8 | 68 | |
| FCU-6I | 天井インペイ型 | 8 | 2800 | 3710 | 6110(5800) | 840 | 12 | 80 | |
| FCU-8I | 天井インペイ型 | 3 | 3730 | 4940 | 8130(7730) | 1120 | 16 | 135 | |
| FCU-12I | 天井インペイ型 | — | 6780 | 7450 | 14660(13930) | 2040 | 24 | 199 | |
| FCU-2K | キャット型 | — | 1070 | 1410 | 2340(2220) | 320 | 5 | 64 | |
| FCU-3K | キャット型 | — | 1600 | 2120 | 3490(3320) | 480 | 7.5 | 67 | |
| FCU-4K | キャット型 | — | 2130 | 2820 | 4640(4420) | 640 | 10 | 105 | |
| FCU-6K | キャット型 | — | 3200 | 4240 | 6980(6630) | 960 | 15 | 145 | |
| FCU-8K | キャット型 | — | 4280 | 5650 | 9300(8830) | 1280 | 20 | 172 | |
| FCU-2B | 天井ビルトイン型 | — | 930 | 1240 | 2020(1920) | 280 | 4 | 57 | |
| FCU-3B | 天井ビルトイン型 | — | 1400 | 1850 | 3050(2900) | 420 | 6 | 74 | |
| FCU-4B | 天井ビルトイン型 | — | 1870 | 2420 | 4080(3880) | 560 | 8 | 137 | |
| FCU-6B | 天井ビルトイン型 | — | 2800 | 3710 | 6110(5800) | 840 | 12 | 148 | |
| FCU-8B | 天井ビルトイン型 | — | 3730 | 4940 | 8130(7730) | 1120 | 16 | 219 | |

(備考) ・冷房条件 入口空気 26℃ 50% 冷水 7℃-12℃
 ・暖房条件 入口空気 20℃(22℃) 温水 60℃-55℃ 暖房能力()は22℃の値を示す
 ・各ファンコイルユニット 定額容量動作、3ヶ月 ファンインテック用二重扉構造
 ・天井埋込型 フォルダークラップ 予備ファン 各100%
 ・天井ビルトイン型は 天井吸込パネル、パネル一体構造用キャブス決とする。
 ・ファンコイルユニットは 別添資料に示す通り、(取付及び配管配線要式書)

制御機仕様

| 記号 | 形式 | 台数 | 制御機仕様 | 容量 kW | 電圧 V | 設置場所 | 備考 |
|---------|-----|----|--|----------------------|-------|------|---------------------------|
| AJ-A301 | 床置型 | 7 | 制御能力 3.8 L/Hr 風量 3180 CMH 吐出及び吸込グリル、エアフィルタ、不台共 | 100W 3.75 110W | 3-200 | 閉鎖倉庫 | 7イキ工業(株) (JSA) |
| AJ-A302 | 床置型 | 4 | 制御能力 3.7 L/Hr 風量 1500 CMH 吐出及び吸込グリル、エアフィルタ、不台共 | 100W 3.5 110W | 3-200 | 移動倉庫 | 7イキ工業(株) (J2JP) 東芝電気工業 |

コンベクターヒーター仕様

| 記号 | 形式 | 台数 | 高さ mm | 長さ mm | 暖房能力 kcal/Hr | 風量 L/min | 備考 |
|-------|------------------|----|-------|-----------------|--------------|----------|----------------|
| BH-1 | コンベクター-シングル | 1 | 140 | 1700 | 619 | 2.1 | ビエス暖房機(特) C-14 |
| BH-2 | コンベクター-シングル | 2 | 140 | 1900 | 692 | 2.3 | |
| BH-3 | コンベクター-シングル | 1 | 140 | 2000 | 728 | 2.5 | |
| BH-4 | コンベクター-シングル | 1 | 140 | 2500 | 910 | 3.1 | |
| BH-5 | コンベクター-シングル | 1 | 140 | 4000 | 1456 | 4.9 | |
| BH-6 | コンベクター-シングル | 1 | 140 | 4200 | 1529 | 5.1 | |
| BH-7 | コンベクター-シングル | 1 | 140 | 5000 | 1820 | 6.1 | |
| BH-8 | コンベクター-シングル | 4 | 140 | 5500 | 2002 | 6.7 | |
| BH-9 | コンベクター-シングル | 7 | 140 | 6000 | 2164 | 7.3 | |
| BH-10 | コンベクター-シングル | 1 | 140 | 6600(3300+3300) | 2402 | 8.0 | |
| BH-11 | コンベクター-シングル | 1 | 140 | 6700(3350+3350) | 2439 | 8.2 | |
| BH-12 | コンベクター-シングル | 8 | 140 | 6800(3400+3400) | 2475 | 8.3 | |
| BH-13 | コンベクター-シングル | 17 | 140 | 7000(3500+3500) | 2548 | 8.5 | |
| BH-14 | コンベクター-シングル | 1 | 140 | 8000(4000+4000) | 2912 | 9.7 | |
| BH-15 | コンベクター-シングル | 4 | 210 | 1500 | 714 | 2.4 | C-21 |
| BH-16 | コンベクター-シングル | 4 | 210 | 1600 | 762 | 2.6 | |
| BH-17 | コンベクター-シングル | 19 | 210 | 2500 | 1190 | 4.0 | |
| BH-18 | コンベクター-シングル | 1 | 210 | 3100 | 1476 | 5.0 | |
| BH-19 | コンベクター-シングル | 1 | 210 | 4300 | 2047 | 6.9 | |
| BH-20 | コンベクター-シングル片側ファン | 2 | 140 | 3000 | 722 | 2.5 | C-14/6 |
| BH-21 | コンベクター-シングル片側ファン | 1 | 140 | 5000 | 1204 | 4.1 | |
| BH-22 | コンベクター-シングル片側ファン | 2 | 140 | 5500 | 1324 | 4.5 | |


(備考) ・温水温度 60℃
 ・室温 20℃
 ・流量調整バルブ、ラジエーターバルブ、固定配管

パネーリ仕様

| 機器番号 | 名称 | 形式 | 台数 | 全風量 M3/Hr | 外気量 M3/Hr | 調外割合 mmAp | 冷房能力 kcal/Hr | 暖房能力 kcal/Hr | 加湿能力 kcal/Hr | 加湿方式 | 圧縮機 KW | 送風機 KW | ヒーター容量 KW | 電 源 V | フィルター 仕様 | 防 音 | 設置場所 | 備 考 |
|----------|---------------|------------------|----|--------------|--------------|--------------|-----------------|-----------------|-----------------|-------|------------|---------------------------|--------------|----------|------------------------|-----|-------------|---|
| ACP-A101 | 水冷エアコン | 床置直吹型 | 1 | 9900 | — | — | 53,000 | — | — | — | 7.5×2 | 内3.7kW | — | 3-200 | 標準 | 標準 | 見電気室 | プレナム室 ダイキン工業(株)UC20MB-CR |
| ACP-A102 | 空冷エアコン | 床置直吹型 | 4 | 10200 | — | — | 25000 | — | — | — | 3.75×2 | 外(0.22×0.14)×2 内0.38×2 | — | 3-200 | 標準 | 標準 | 特高電機室 | アパル室 アト 1000 ^W ×2500 ^H ×2000 ^D ダイキン工業(株)RS×YGA (内 F×YW250H) |
| ACP-A201 | 空冷ヒートポンプパッケージ | 天井インドク型 | 1 | 840 | — | 16 | 5000 | 5600 | 0.15 | 気化式 | — | 100W | — | 1-200 | 中性NBS 65% | 標準 | 前室E-9-控室 | ダイキン工業(株)FXYM50H |
| ACP-A202 | 空冷ヒートポンプパッケージ | カセット型 | 2 | — | — | — | 6300 | 7100 | 0.19 | 気化式 | — | 30W | — | 1-200 | 中性NBS 65% | 標準 | 防災センター | ダイキン工業(株)FXYC63H |
| ACP-A203 | 空冷ヒートポンプパッケージ | カセット型 | 1 | — | — | — | 8000 | 9000 | 0.2 | 気化式 | — | 35W | — | 1-200 | 中性NBS 65% | 標準 | 電話交換室 | ダイキン工業(株)FXYC80H |
| ACP-A204 | 空冷ヒートポンプパッケージ | 10HP | 1 | — | — | — | 25000 | 28000 | — | — | (3.5+3.75) | 0.22+0.14 | — | 3-200 | — | — | 屋外 | アト 1000 ^W ×1250 ^H ×2000 ^D ダイキン工業(株)RS×Y10H |
| ACP-A205 | 空冷ヒートポンプパッケージ | 埋込型 | 1 | — | — | — | 7100 | 7700 | — | — | 1.1×2 | 外 66W 内 37W×1 | — | 3-200 | 標準 | — | 守衛室 | アト 1000 ^W ×700 ^H ×2000 ^D ダイキン工業(株)XSEYA710B0 |
| ACP-A301 | 空冷ヒートポンプパッケージ | 床置リモートダクト型 | 1 | 9650 | 650 | 30 | 56000 | 60000 | 9.3 | 水スプレー | 8.0×2 | 外0.28×2 内3.7kW | — | 3-200 | 中性NBS 65% (前面取付一体型) | 標準 | コンピュータ室 | アト 1000 ^W ×980 ^H ×2000 ^D ×2 ダイキン工業(株)XSR25.B-CRR |
| ACP-A302 | 空冷ヒートポンプパッケージ | 床置リモートダクト型 | 3 | 10800 | 1800 | 30 | 56000 | 60000 | 9.3 | 水スプレー | 8.0×2 | 外0.28×2 内3.7 | — | 3-200 | 中性NBS 65% (前面取付一体型) | 標準 | 情報処理室 | アト 1000 ^W ×980 ^H ×2000 ^D ×6 ダイキン工業(株)XSR25.B-CRR |
| ACP-A303 | 空冷ヒートポンプパッケージ | カセット型 (二方向吹出) | 1 | — | — | — | 12500 | 13900 | 0.4 | 気化式 | 3.75 | 外0.75×0.065 内0.06 | — | 3-200 | 中性NBS 65% | 標準 | チーク室 | ダイキン工業(株)SHYG25EA |
| ACP-A304 | 空冷ヒートポンプパッケージ | 天井インドク型 | 8 | 1000 | — | 17 | 6300 | 7100 | 0.8 | 気化式 | — | 160W | — | 1-200 | 中性NBS 65% | 標準 | LL教室2,CAI控室 | ダイキン工業(株)FXYM63H |
| ACP-A305 | 空冷ヒートポンプパッケージ | 天井ビルトイン型 | 2 | 840 | — | 11 | 6300 | 7100 | 0.15 | 気化式 | — | 125W | — | 1-200 | 中性NBS 65% | 標準 | AVスタジオ | ダイキン工業(株)FXYS63H |
| ACP-A306 | 空冷ヒートポンプパッケージ | 天井インドク型 | 4 | 1700 | — | 17.5 | 10000 | 11200 | 0.8 | 気化式 | — | 270W | — | 1-200 | 中性NBS 65% | 標準 | LL教室1 | ダイキン工業(株)FXYM00H |
| ACP-A307 | 空冷ヒートポンプパッケージ | 天井インドク型 | 1 | 1140 | — | 10 | 6300 | 7100 | 0.15 | 気化式 | — | 125W | — | 1-200 | 中性NBS 65% | 標準 | AVスタジオ調整室 | ダイキン工業(株)FXYS63H |
| ACP-A308 | 空冷ヒートポンプパッケージ | 8HP | 3 | — | — | — | 20000 | 22400 | — | — | 3.5+2.7 | 0.2+0.14 | — | 3-200 | — | — | 屋外 | アト 1000 ^W ×1250 ^H ×2000 ^D ダイキン工業(株)RS×Y8H |
| ACP-A309 | 空冷ヒートポンプパッケージ | 10HP | 2 | — | — | — | 25000 | 28000 | — | — | 3.5+3.75 | 0.2+0.14 | — | 3-200 | — | — | 屋外 | アト 1000 ^W ×1250 ^H ×2000 ^D ダイキン工業(株)RS×Y10H |
| ACP-A701 | 空冷ヒートポンプパッケージ | 天井インドク型 | 4 | 1700 | — | 17.5 | 8000 | 9000 | 1.1 | 気化式 | — | 270W | — | 1-200 | 中性NBS 65% | 標準 | 視聴覚室 | ダイキン工業(株)FXYM80H |
| ACP-A702 | 空冷ヒートポンプパッケージ | 6HP | 2 | — | — | — | 14000 | 15700 | — | — | 3.9 | 0.2 | — | 3-200 | — | — | 屋外 | アト 1000 ^W ×700 ^H ×2000 ^D ダイキン工業(株)RS×Y6H |

更新

- (備考) ・予備ろ材 フィルター 100%
- ・各機 中央監視用電源取り出し (感電対策・絶縁)
- ・天井インドク型 フィルターBOXとする ・天井インドク型 吸込パネル及び吸込ボックス
- ・室内外の配管は、冷媒管を込みとする一次電源送り、及びコントロールスイッチ制御配線は電気工事とし、コントロールスイッチを電気と接続とする
- ・室外機基礎工事

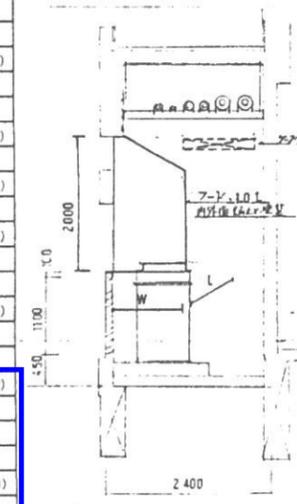


AVスタジオ調整室 1/50

物理・地学実験室


生物実験室

化学実験室

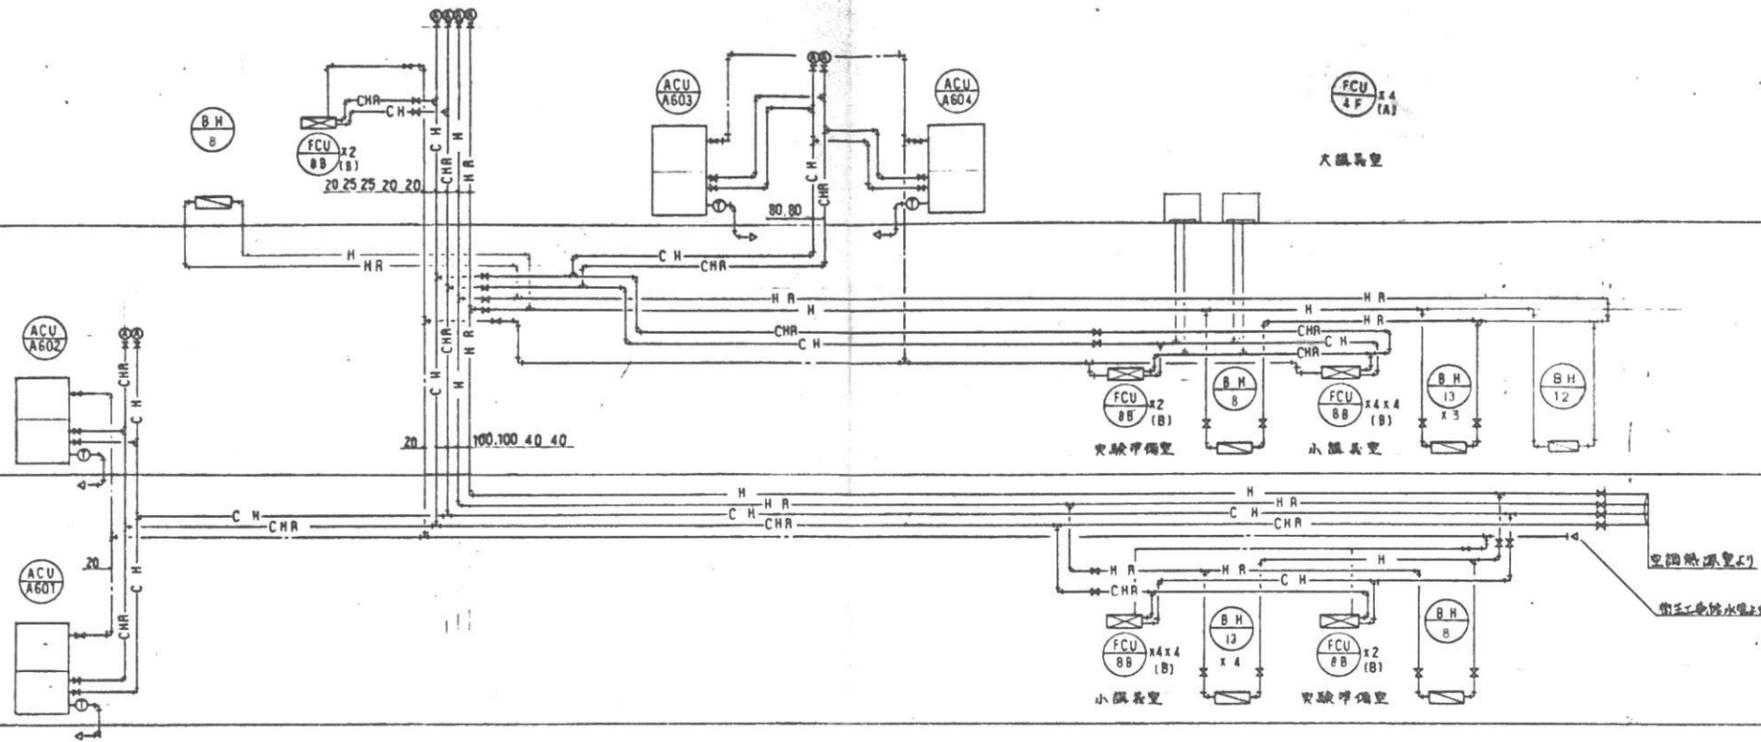


図様 A3 配管系統図

FCU 3F (A) x 6
大器具室

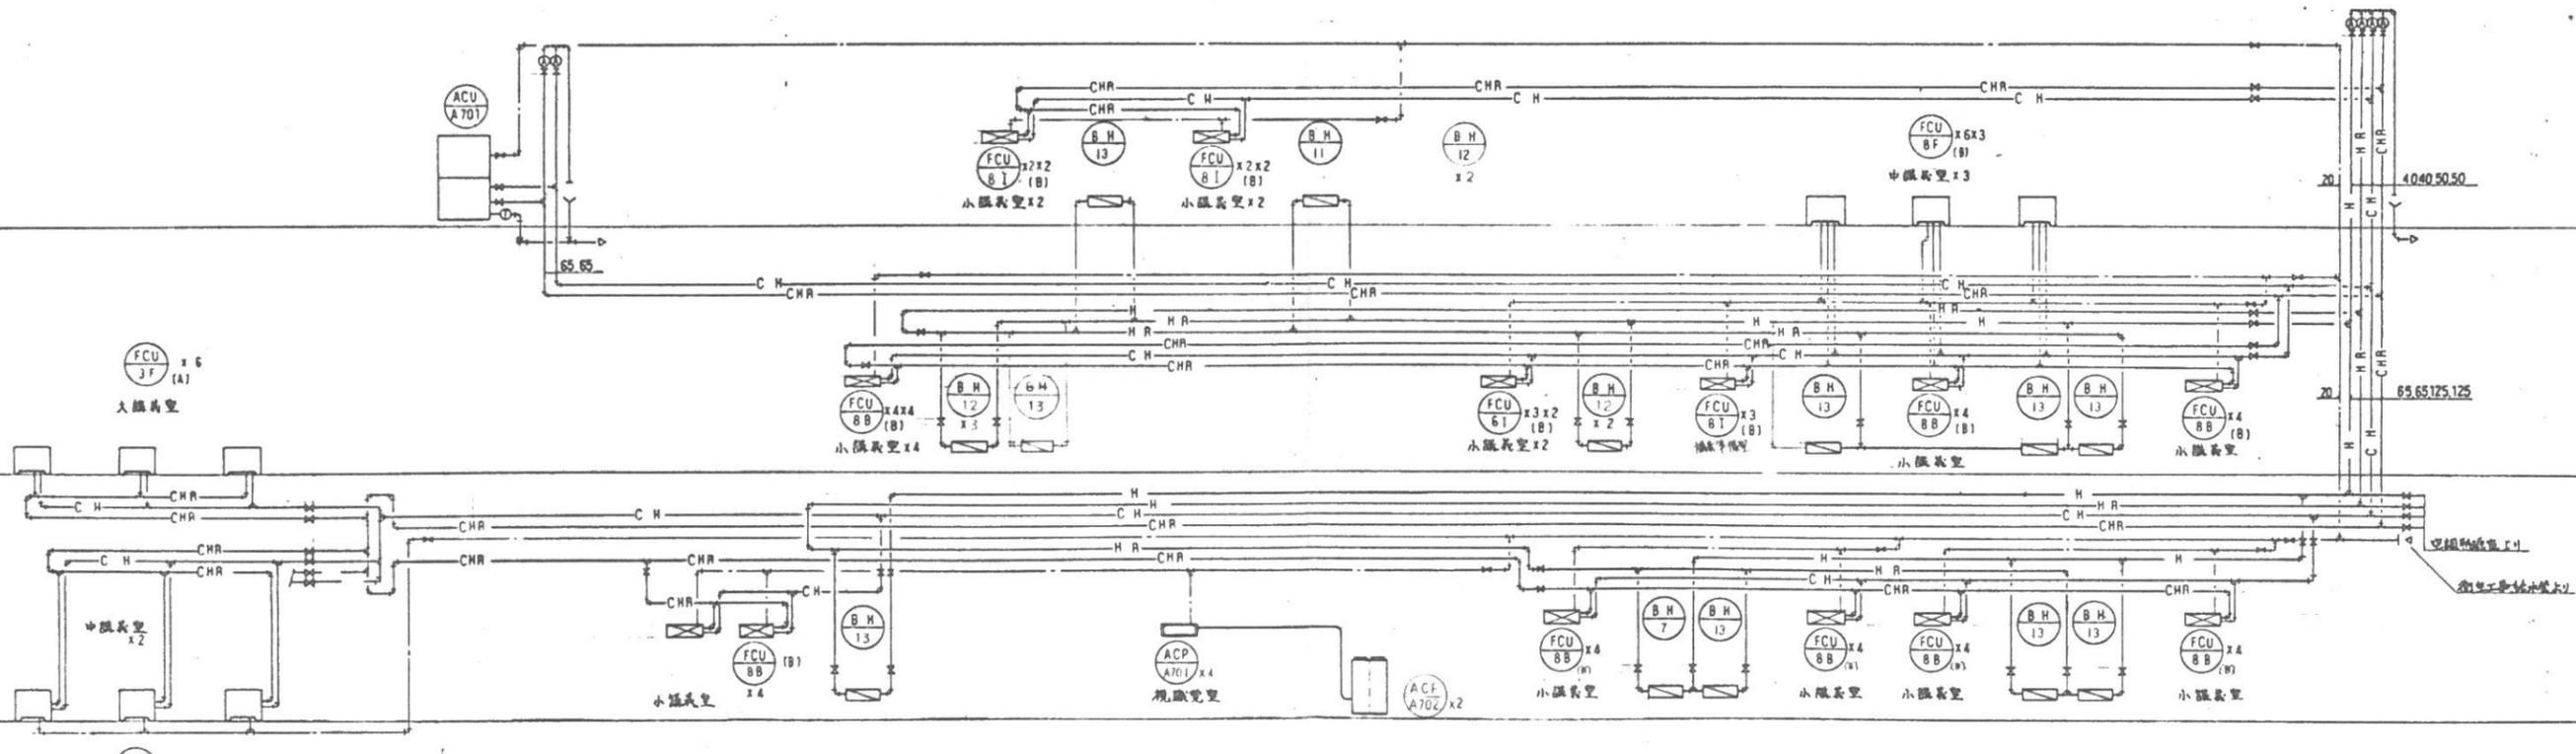

図様 A4 配管系統図


| | | | |
|---------------------------|------------|----------------|-----------|
| （原簿） 滋賀県立大学附属施設工事新築実験設備工事 | | A-14 | |
| 図様 A3・A4 | 配管系統図 (内装) | トーヨーコンクリート・アール | 建設工事共同企業体 |
| 株式会社 滋賀建設共同設計事務所 | | | |

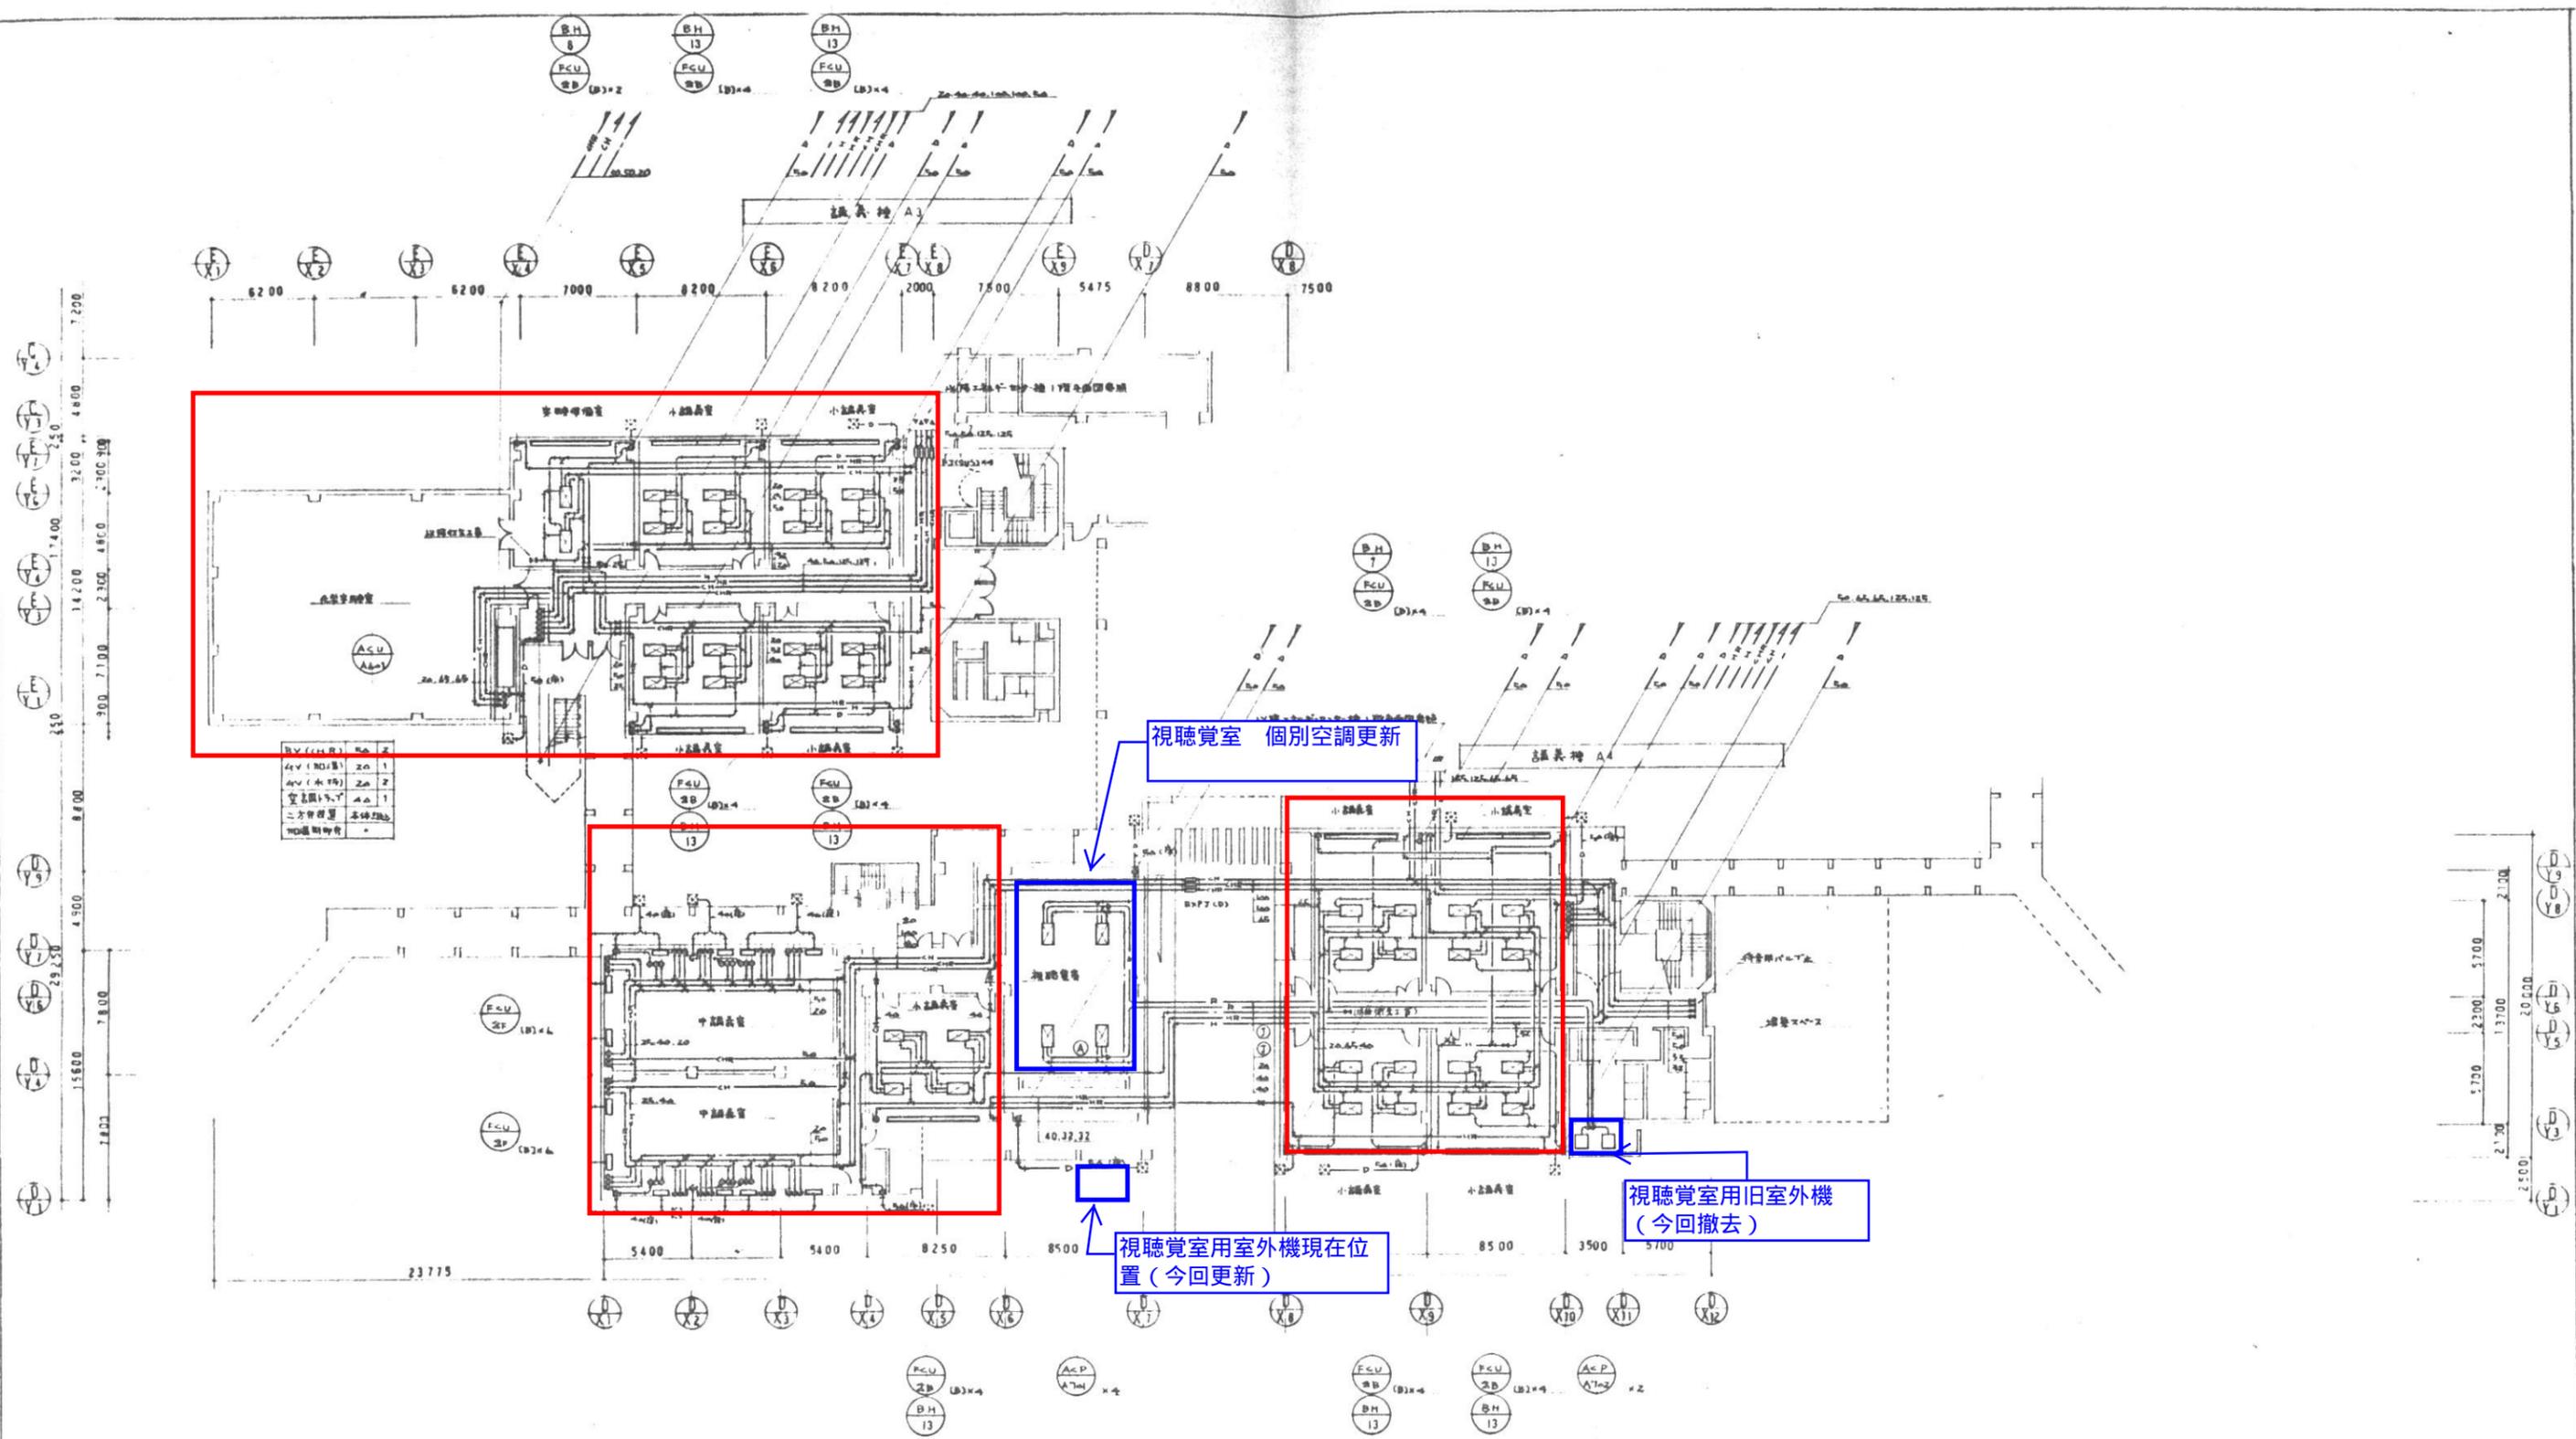

視聴覚室 個別空調更新



視聴覚室用室外機現在位置 (今回更新)

視聴覚室用旧室外機 (今回撤去)



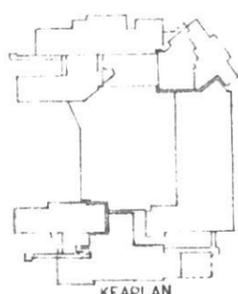


KEAPLAN

| | | |
|--------------------------|----------|--------------------------|
| (名称)滋賀県立大学管理棟その他新築空調設備工事 | | |
| 図表 A3-A4 | 縮尺 1:200 | A-21 |
| 1階平面図(配管) | | エー・エー・エー・エー 建設工事共同企業体 |
| 坂倉・滋賀設計共同設計事務所 | | |

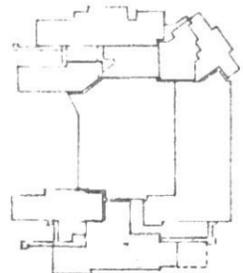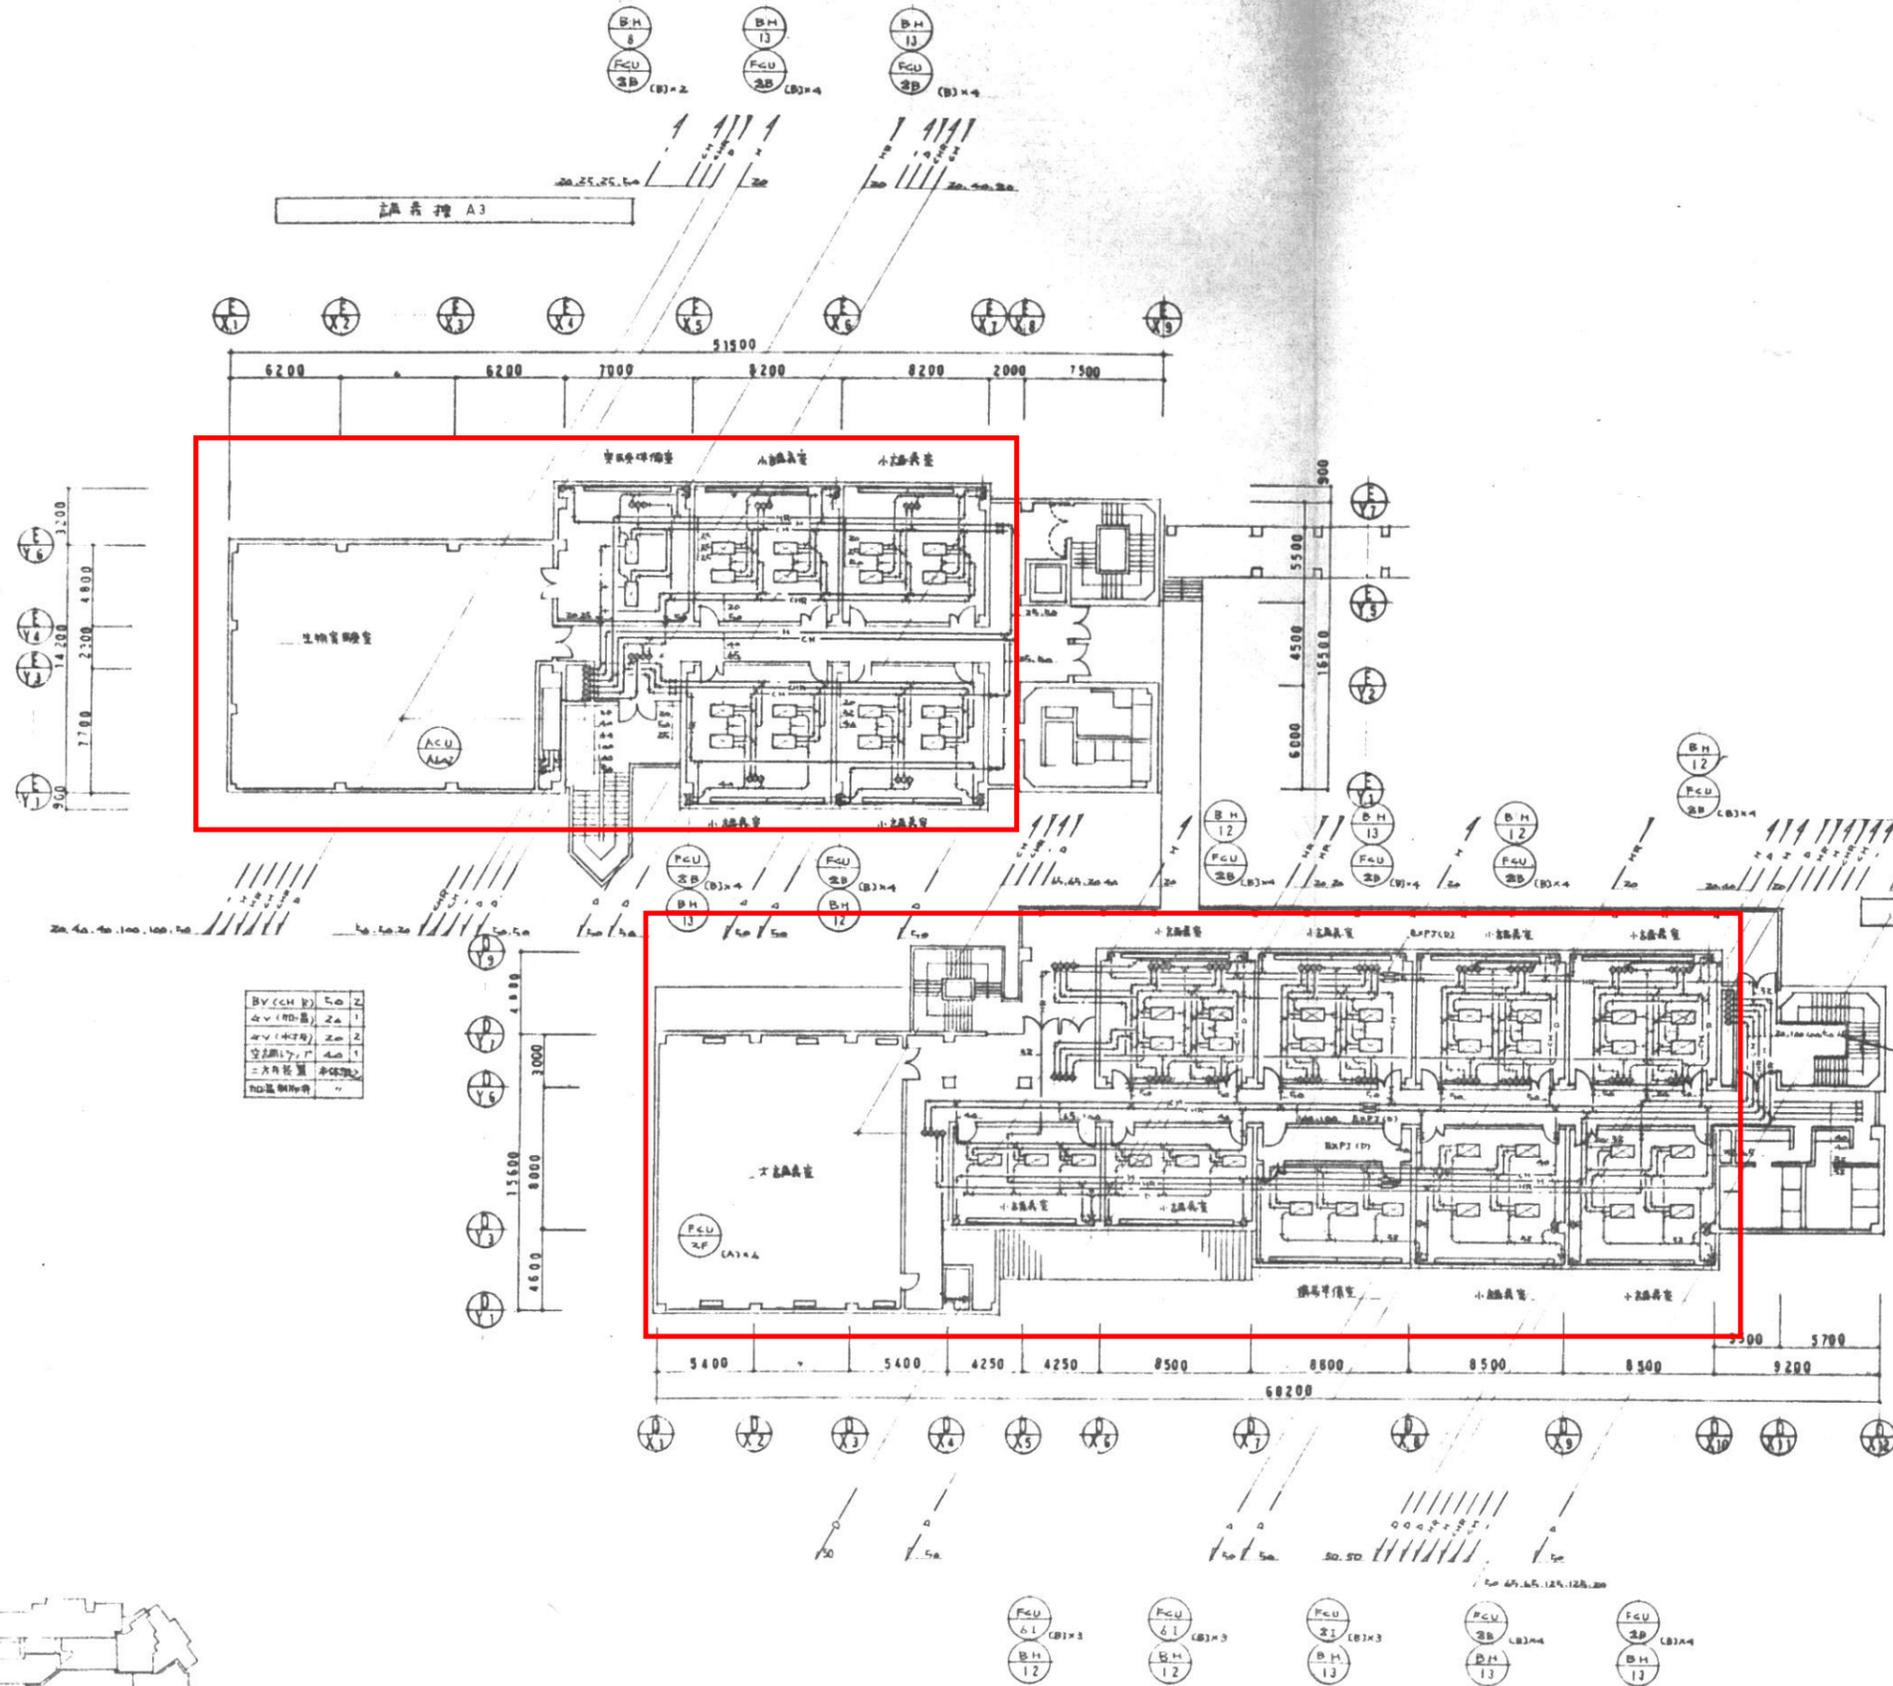

| | | | | |
|---|--|--|----------|-------------------------------------|
| (名称) 滋賀県立大学管理棟の他新築空調設備工事 講義棟 A3-A4 2階平面図 (配管) 坂倉・滋賀設備共同設計事務所 | | | 縮尺 1:200 | A-22 トーヨー技研・アアン 建設工事共同企業体 |
|---|--|--|----------|-------------------------------------|

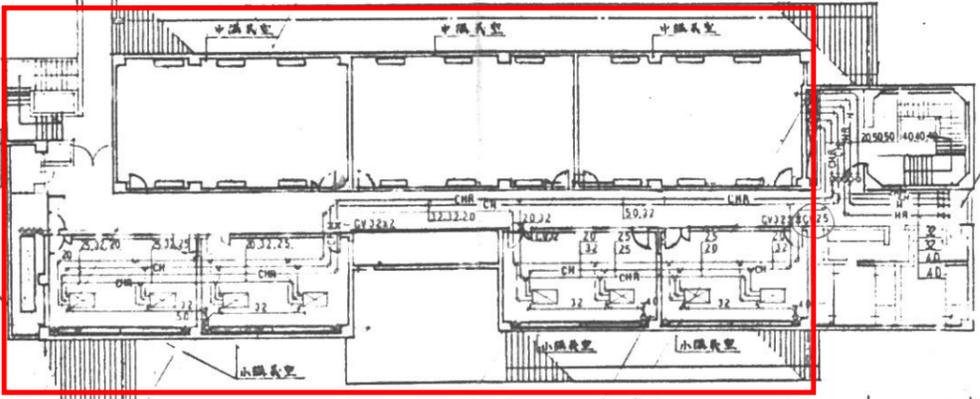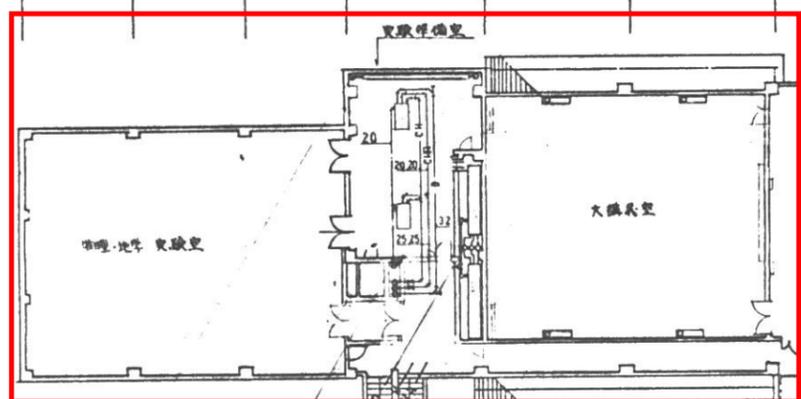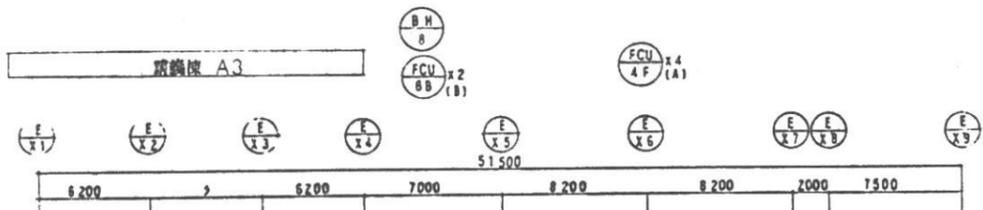


| | | | |
|----------|-----------|------|------|
| ACU A603 | BV (CH R) | 603 | 604 |
| | GV (風:換) | 50 2 | 65 2 |
| | - (水:換) | 20 1 | 20 1 |
| | 空調 | 20 1 | 20 1 |
| | 二方巾装置 | 40 1 | 40 1 |
| | 加温制御 | 本体設置 | |


| | | |
|----------|-----------|------|
| ACU A701 | BV (CH R) | 65 2 |
| | GV (風:換) | 20 1 |
| | - (水:換) | 20 1 |
| | 空調 | 40 1 |
| | 二方巾装置 | 本体設置 |
| | 加温制御 | |

| | | | |
|----------|-----------|------|------|
| ACU A604 | BV (CH R) | 603 | 604 |
| | GV (風:換) | 20 1 | 20 1 |
| | - (水:換) | 20 1 | 20 1 |
| | 空調 | 40 1 | 40 1 |
| | 二方巾装置 | 本体設置 | |
| | 加温制御 | | |


※特記なし限り天井配管とする (天井内又は既設空調機配管)

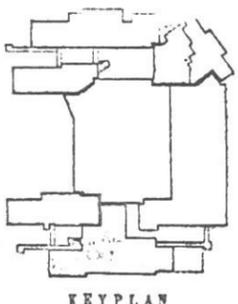

| | | |
|---------------------------|----------|-----------|
| (仮称) 滋賀県立大学管理棟その他新築空調設備工事 | | |
| 図号 | A3・A4 | A-23 |
| 縮尺 | 1:200 | |
| 設計者 | 三井物産・アール | 建設工事共同企業体 |
| 監理者 | 滋賀県立大学 | |

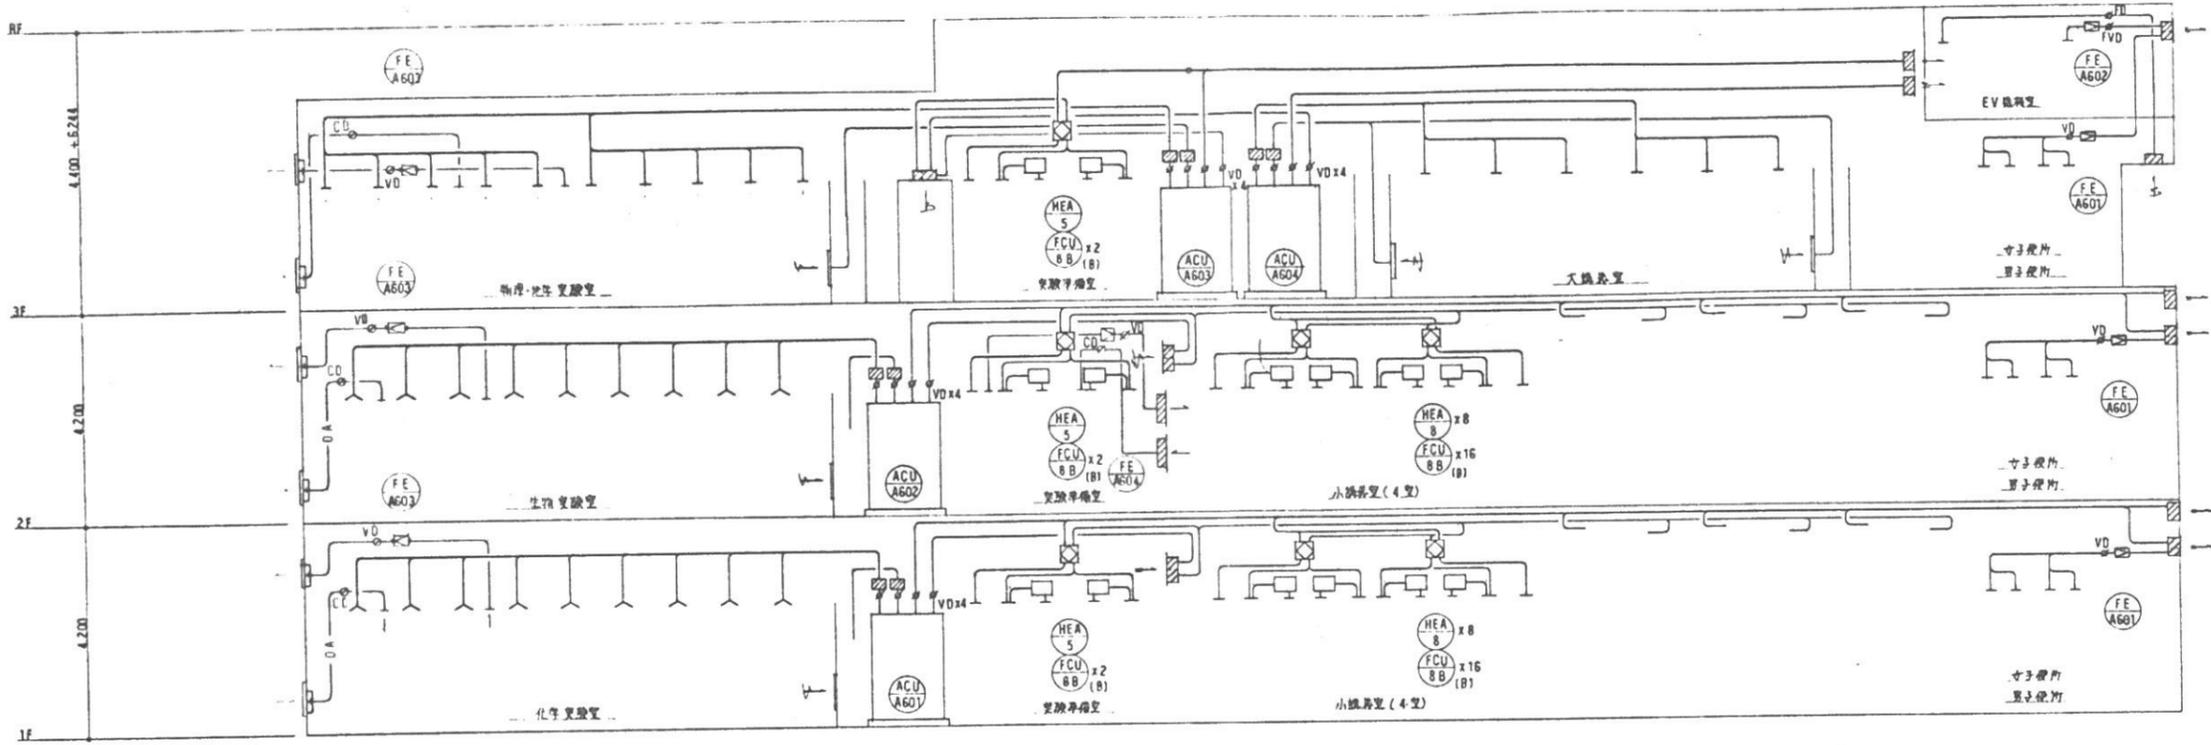


講義棟 A3 ダクト系統図

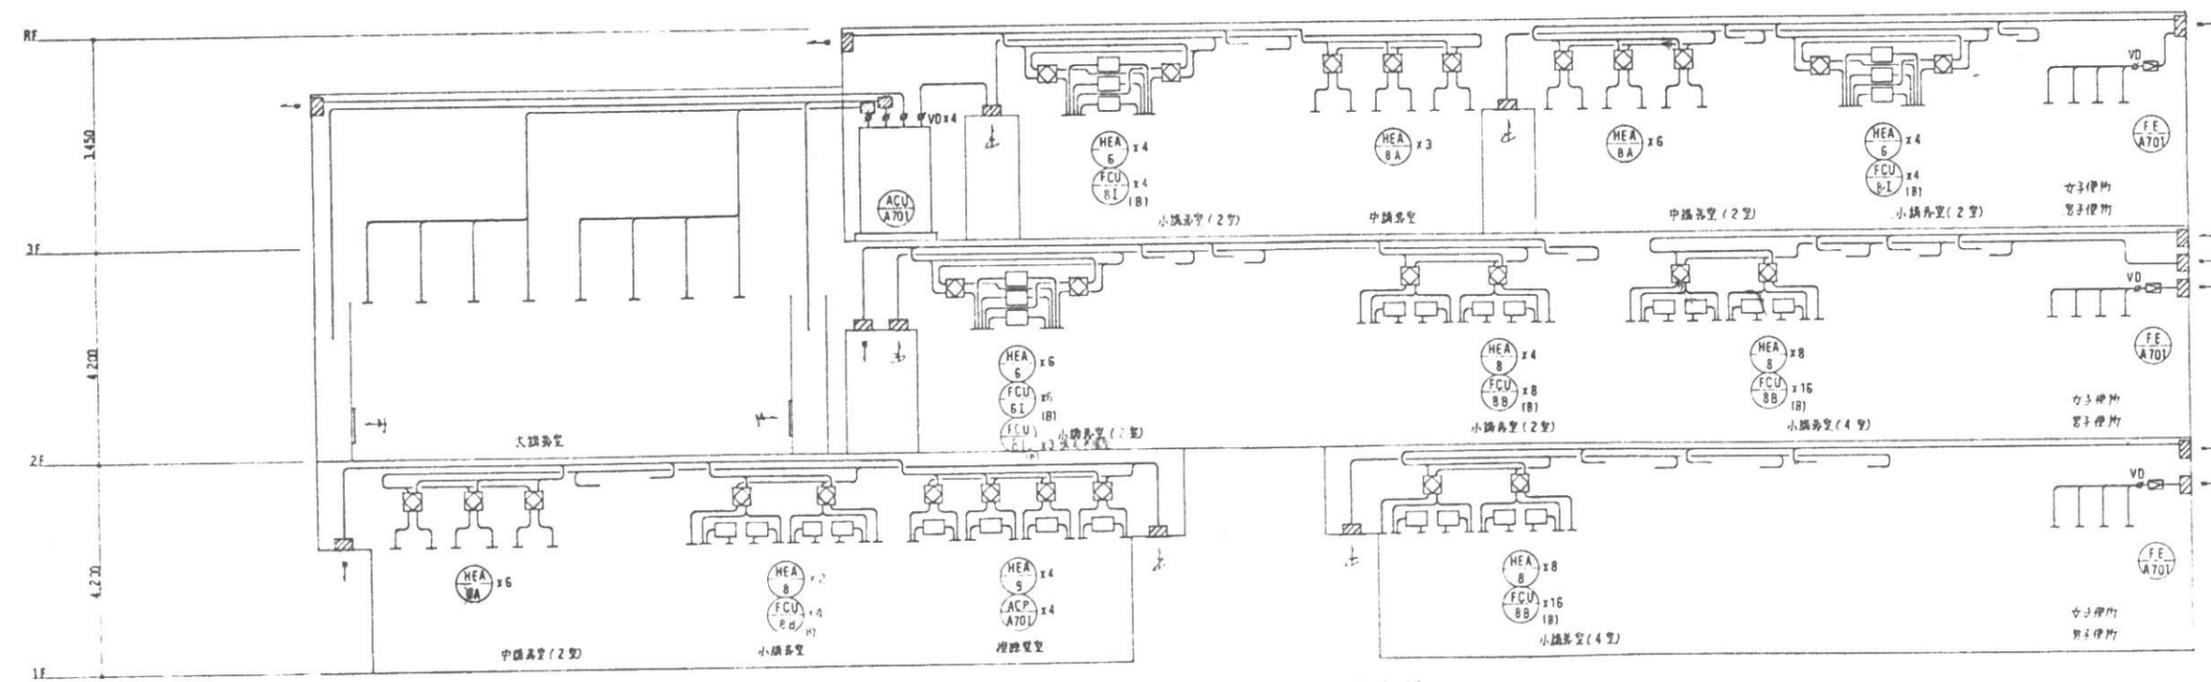

講義棟 A4 ダクト系統図

| | | | |
|---|--|--|--|
| (名称) 滋賀県立大学管理棟への旧館改修工事 講義棟 A3・A4 仕様 図名 図尺 図番 図日 図所 図用 | | | A-28 トーヨー研・アーン 建設工事共同企業体 坂倉・澄智設計共同設計事務所 |
|---|--|--|--|

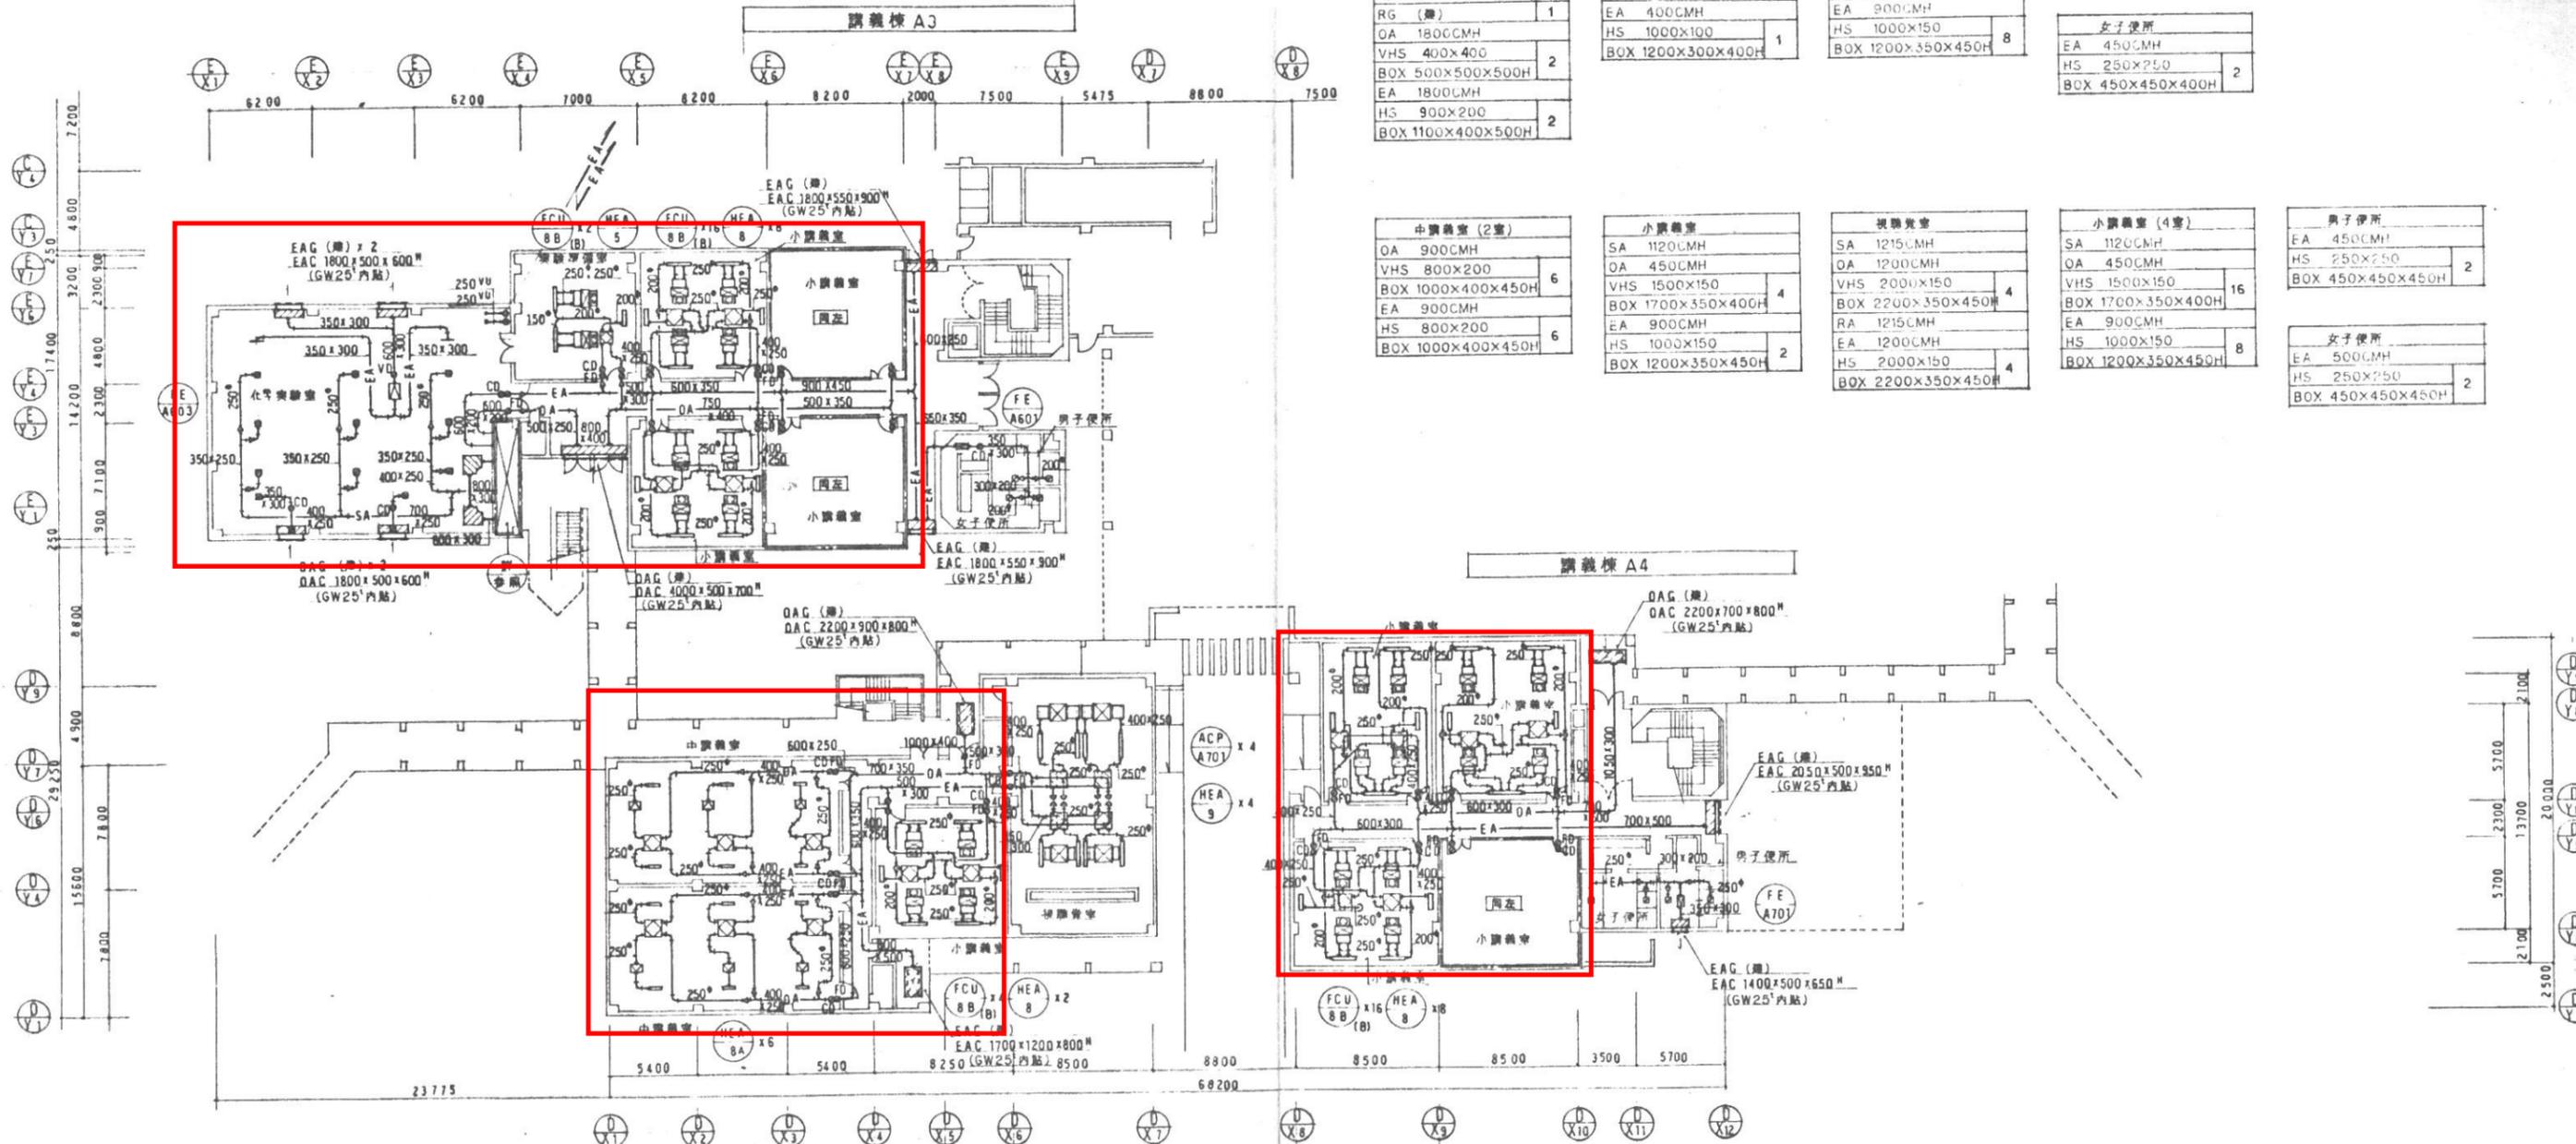

| 化学実験室 | |
|-------------------|---|
| SA 588 MH | 9 |
| E-2 No 25 | |
| BOX 500x500x350H | 1 |
| RA 5300CMH | |
| RG (機) | 2 |
| OA 1800CMH | |
| VHS 400x400 | 2 |
| BOX 500x500x500H | |
| EA 1800CMH | 2 |
| HS 900x200 | |
| BOX 1100x400x500H | |

| 実験準備室 | |
|-------------------|---|
| SA 1120CMH | 2 |
| OA 200CMH | |
| VHS 1500x150 | 1 |
| BOX 1700x350x370H | |
| EA 400CMH | 1 |
| HS 1000x100 | |
| BOX 1200x300x400H | |

| 小講義室 (4室) | |
|-------------------|----|
| SA 1120CMH | 16 |
| OA 450CMH | |
| VHS 1500x150 | 8 |
| BOX 1700x350x400H | |
| EA 900CMH | 8 |
| HS 1000x150 | |
| BOX 1200x350x450H | |

| 男子便所 | |
|------------------|---|
| EA 250CMH | 2 |
| HS 250x250 | |
| BOX 450x450x400H | |

| 女子便所 | |
|------------------|---|
| EA 450CMH | 2 |
| HS 250x250 | |
| BOX 450x450x400H | |

| 中講義室 (2室) | |
|-------------------|---|
| OA 900CMH | 6 |
| VHS 800x200 | |
| BOX 1000x400x450H | 6 |
| EA 900CMH | |
| HS 800x200 | |
| BOX 1000x400x450H | |


| 小講義室 | |
|-------------------|---|
| SA 1120CMH | 4 |
| OA 450CMH | |
| VHS 1500x150 | 2 |
| BOX 1700x350x400H | |
| EA 900CMH | 2 |
| HS 1000x150 | |
| BOX 1200x350x450H | |

| 視聴覚室 | |
|-------------------|---|
| SA 1215CMH | 4 |
| OA 1200CMH | |
| VHS 2000x150 | 4 |
| BOX 2200x350x450H | |
| RA 1215CMH | 4 |
| EA 1200CMH | |
| HS 2000x150 | 4 |
| BOX 2200x350x450H | |

| 小講義室 (4室) | |
|-------------------|----|
| SA 1120CMH | 16 |
| OA 450CMH | |
| VHS 1500x150 | 8 |
| BOX 1700x350x400H | |
| EA 900CMH | 8 |
| HS 1000x150 | |
| BOX 1200x350x450H | |

| 男子便所 | |
|------------------|---|
| EA 450CMH | 2 |
| HS 250x250 | |
| BOX 450x450x450H | |

| 女子便所 | |
|------------------|---|
| EA 500CMH | 2 |
| HS 250x250 | |
| BOX 450x450x450H | |

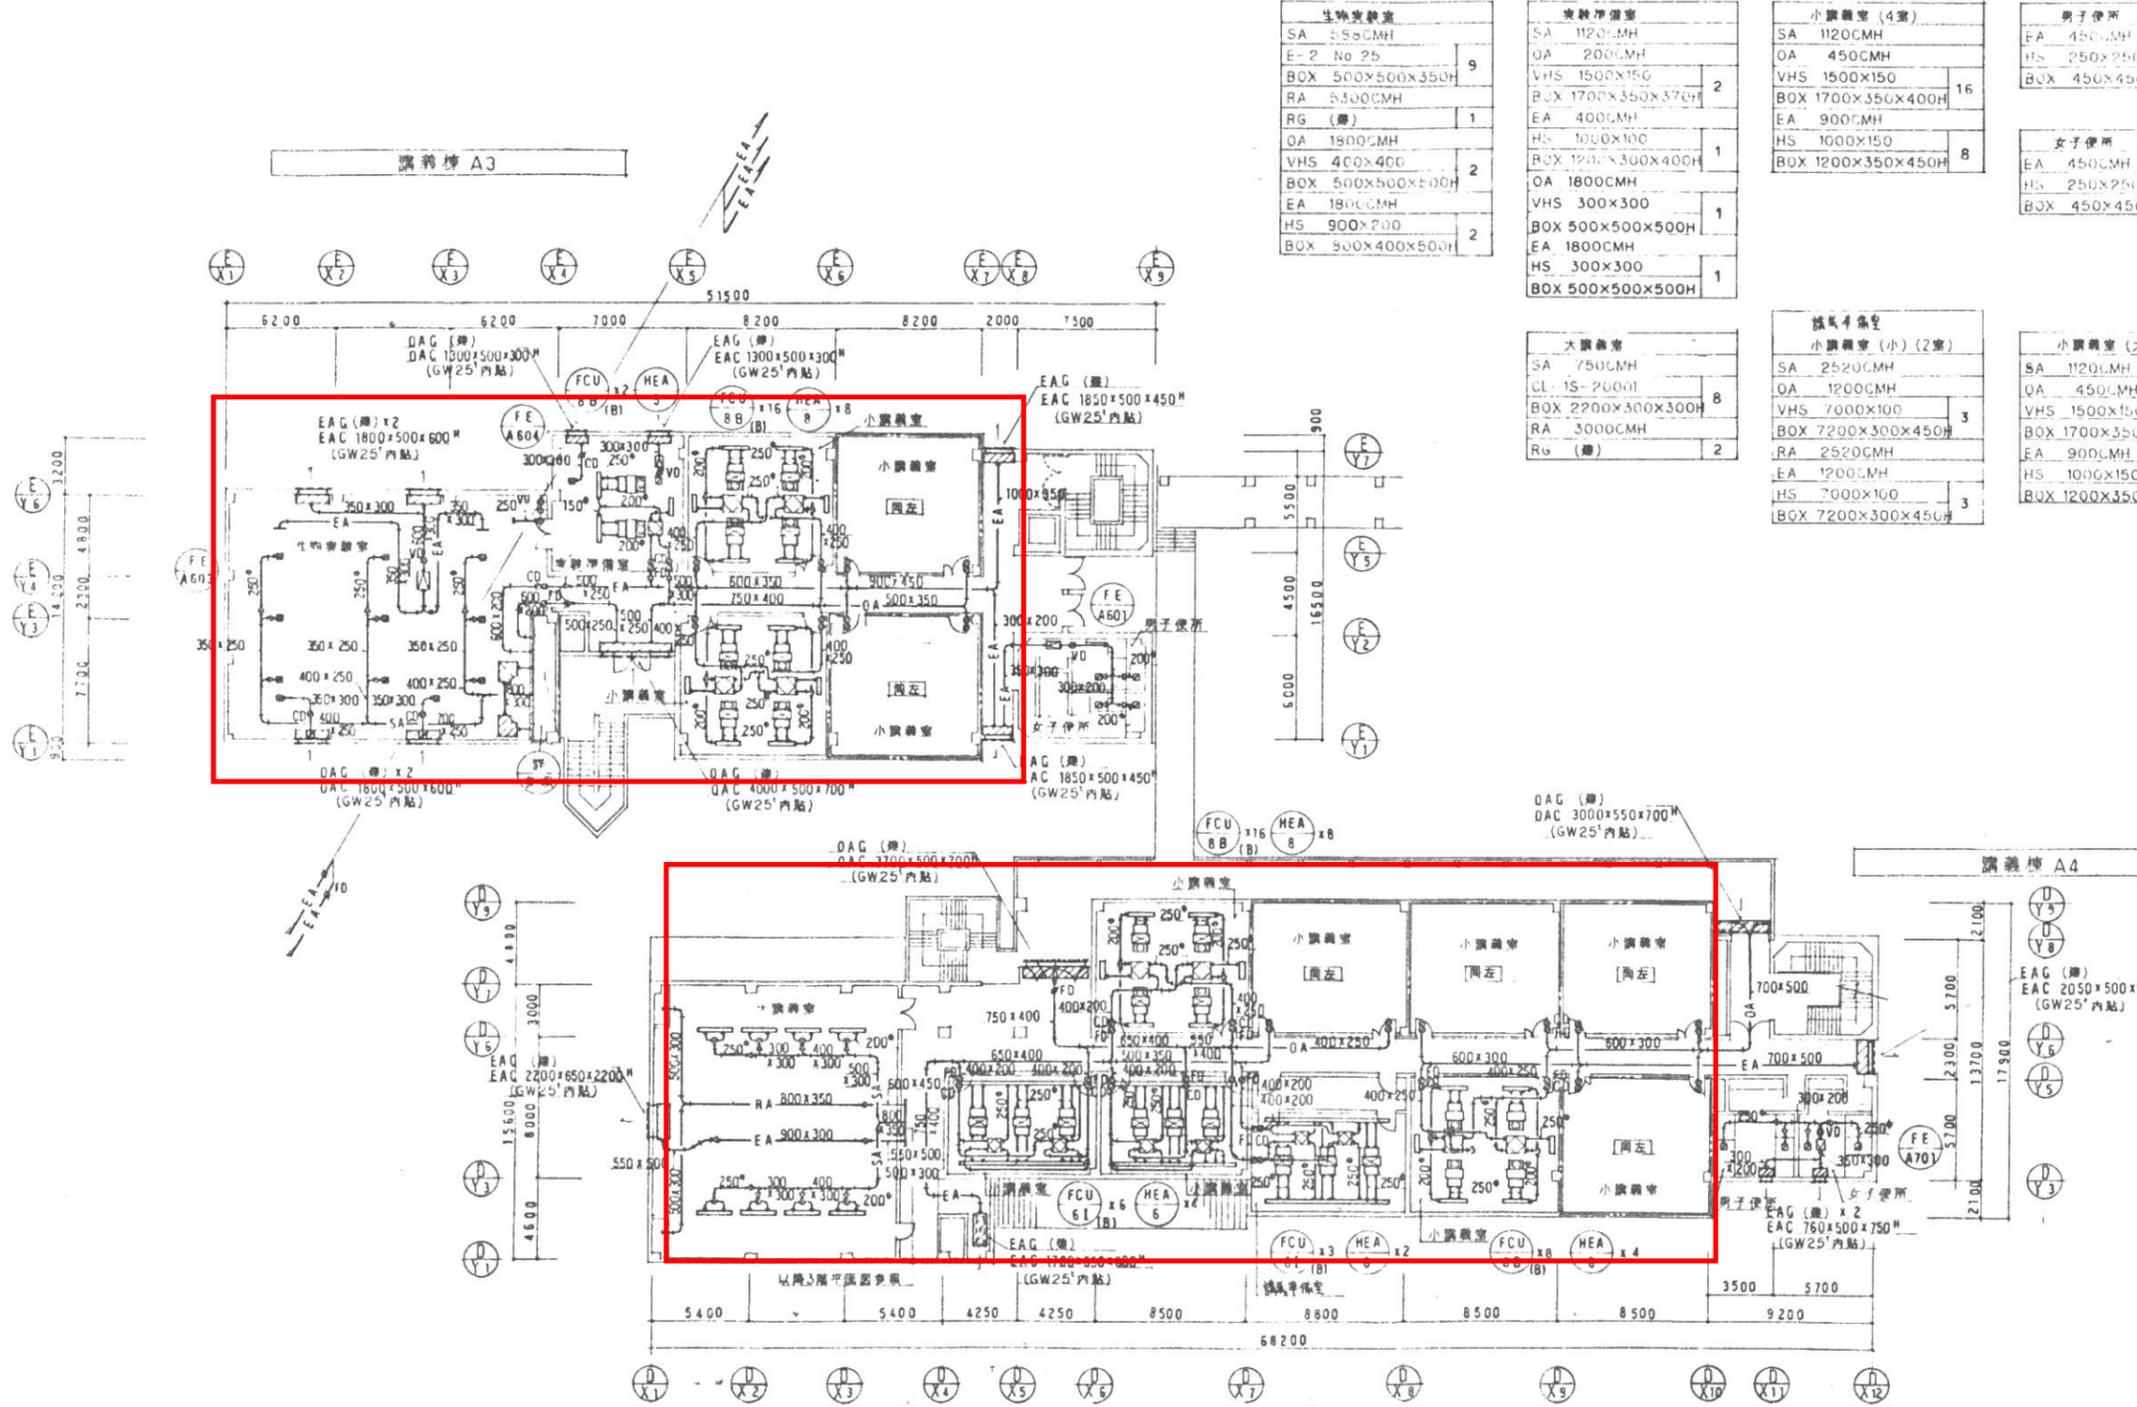

| 生物実験室 | |
|------------------|---|
| SA 550CMH | |
| E-2 No 25 | 9 |
| BOX 500x500x350H | |
| RA 5500CMH | |
| RG (機) | 1 |
| OA 1800CMH | |
| VHS 400x400 | 2 |
| BOX 500x500x500H | |
| EA 1800CMH | |
| HS 900x200 | 2 |
| BOX 500x400x500H | |

| 実験準備室 | |
|-------------------|---|
| SA 1120CMH | |
| OA 2000CMH | |
| VHS 1500x150 | 2 |
| BOX 1700x350x400H | |
| EA 4000CMH | |
| HS 1000x100 | |
| BOX 1200x300x400H | 1 |
| OA 1800CMH | |
| VHS 300x300 | 1 |
| BOX 500x500x500H | |
| EA 1800CMH | |
| HS 300x300 | 1 |
| BOX 500x500x500H | |

| 小講義室 (4室) | |
|-------------------|----|
| SA 1120CMH | |
| OA 4500CMH | |
| VHS 1500x150 | 16 |
| BOX 1700x350x400H | |
| EA 9000CMH | |
| HS 1000x150 | 8 |
| BOX 1200x350x450H | |

| 男子便所 | |
|------------------|---|
| EA 4500CMH | |
| HS 250x250 | 2 |
| BOX 450x450x400H | |

| 女子便所 | |
|------------------|---|
| EA 4500CMH | |
| HS 250x250 | 2 |
| BOX 450x450x400H | |

| 大講義室 | |
|-------------------|---|
| SA 7500CMH | |
| CL 15-2000 | 8 |
| BOX 2700x300x300H | |
| RA 3000CMH | |
| RG (機) | 2 |


| 講義準備室 | |
|-------------------|---|
| 小講義室 (小) (2室) | |
| SA 2520CMH | |
| OA 1200CMH | |
| VHS 7000x100 | 3 |
| BOX 7200x300x450H | |
| RA 2520CMH | |
| EA 12000CMH | |
| HS 7000x100 | 3 |
| BOX 7200x300x450H | |

| 小講義室 (大) (6室) | |
|-------------------|----|
| SA 1120CMH | |
| OA 4500CMH | |
| VHS 1500x150 | 24 |
| BOX 1700x350x400H | |
| EA 9000CMH | |
| HS 1000x150 | 12 |
| BOX 1200x350x450H | |




| 男子便所 | |
|------------------|---|
| EA 4500CMH | |
| HS 250x250 | 2 |
| BOX 450x450x450H | |

| 女子便所 | |
|------------------|---|
| EA 5000CMH | |
| HS 250x250 | 2 |
| BOX 450x450x450H | |

| 物理化学実習室 | | 実験準備室 | | 大講義室 | | 男子便所 | |
|---------|---------------|-------|---------------|-------|---------------|------|--------------|
| SA | 620 CMH | SA | 1120 CMH | SA | 1000 CMH | EA | 450 CMH |
| CL-15 | -1500L | OA | 200 CMH | CL-25 | -2000L | HS | 250x250 |
| BOX | 1700x300x300H | VHS | 1500x150 | BOX | 2200x300x300H | BOX | 450x450x400H |
| RA | 6200 CMH | BOX | 1700x350x370H | RA | 3000 CMH | | |
| RC | (機) | EA | 400 CMH | RC | (機) | | |
| DA | 3960 CMH | HS | 1000x150 | | | | |
| VHS | 900x400 | BOX | 1200x350x400H | | | | |
| BOX | 1100x600x400H | | | | | | |
| EA | 3960 CMH | | | | | | |
| HS | 900x400 | | | | | | |
| BOX | 1100x600x400H | | | | | | |


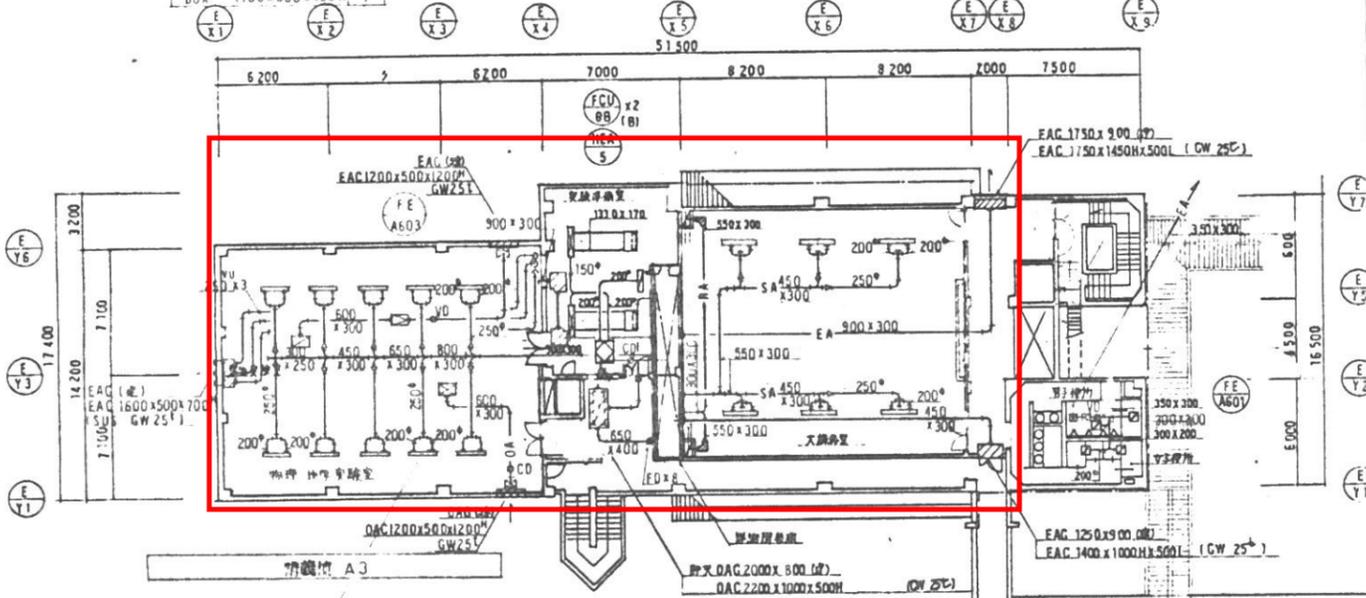


| 中講義室 (3室) | | 小講義室 (4室) | | 男子便所 | |
|-----------|---------------|-----------|---------------|------|--------------|
| OA | 900 CMH | SA | 2520 CMH | EA | 450 CMH |
| VHS | 800x200 | OA | 1200 CMH | HS | 250x250 |
| BOX | 1000x400x350H | VHS | 1500x150 | BOX | 450x450x450H |
| EA | 900 CMH | BOX | 1700x350x350H | | |
| HS | 800x200 | RA | 2520 CMH | | |
| BOX | 1000x400x350H | EA | 1200 CMH | | |
| | | HS | 1500x150 | | |
| | | BOX | 1700x360x350H | | |

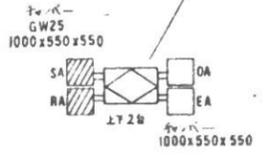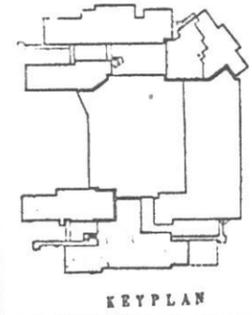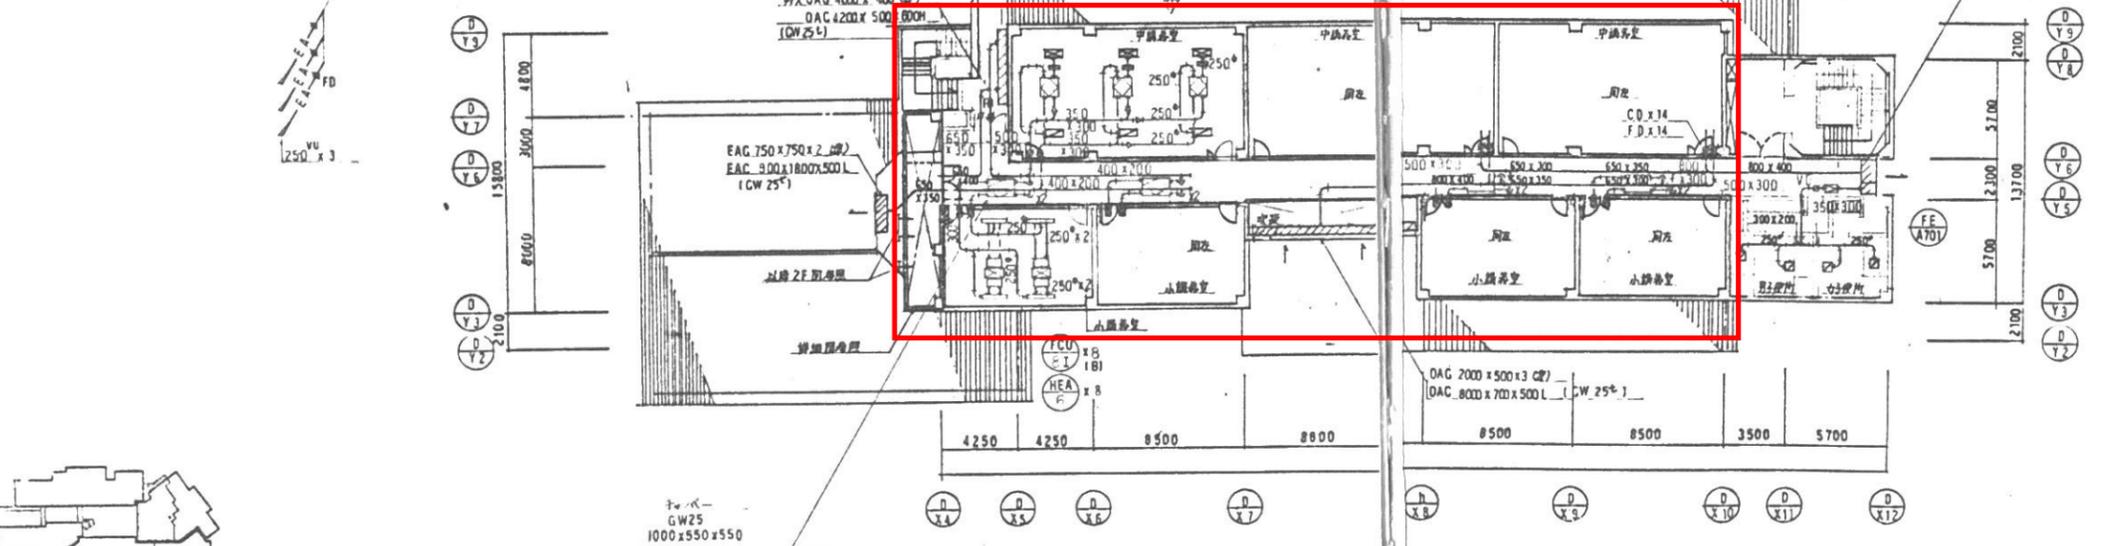


| | | |
|----------|--------------------|---|
| OA | 1500 CMH | |
| HS | 900 x 400 | 1 |
| BOX | 1000 x 500 x 400 H | 1 |
| (GW 25%) | | |

| | | |
|---------|------------------|---|
| E.V.換気室 | | |
| OA | 1500 CMH | |
| VNS | 450 x 450 | 1 |
| BOX | 650 x 650 x 500H | 1 |
| EA | 1500 CMH | |
| HS | 450 x 450 | 1 |
| BOX | 650 x 650 x 500H | 1 |

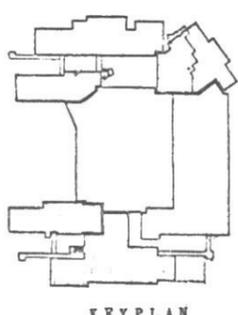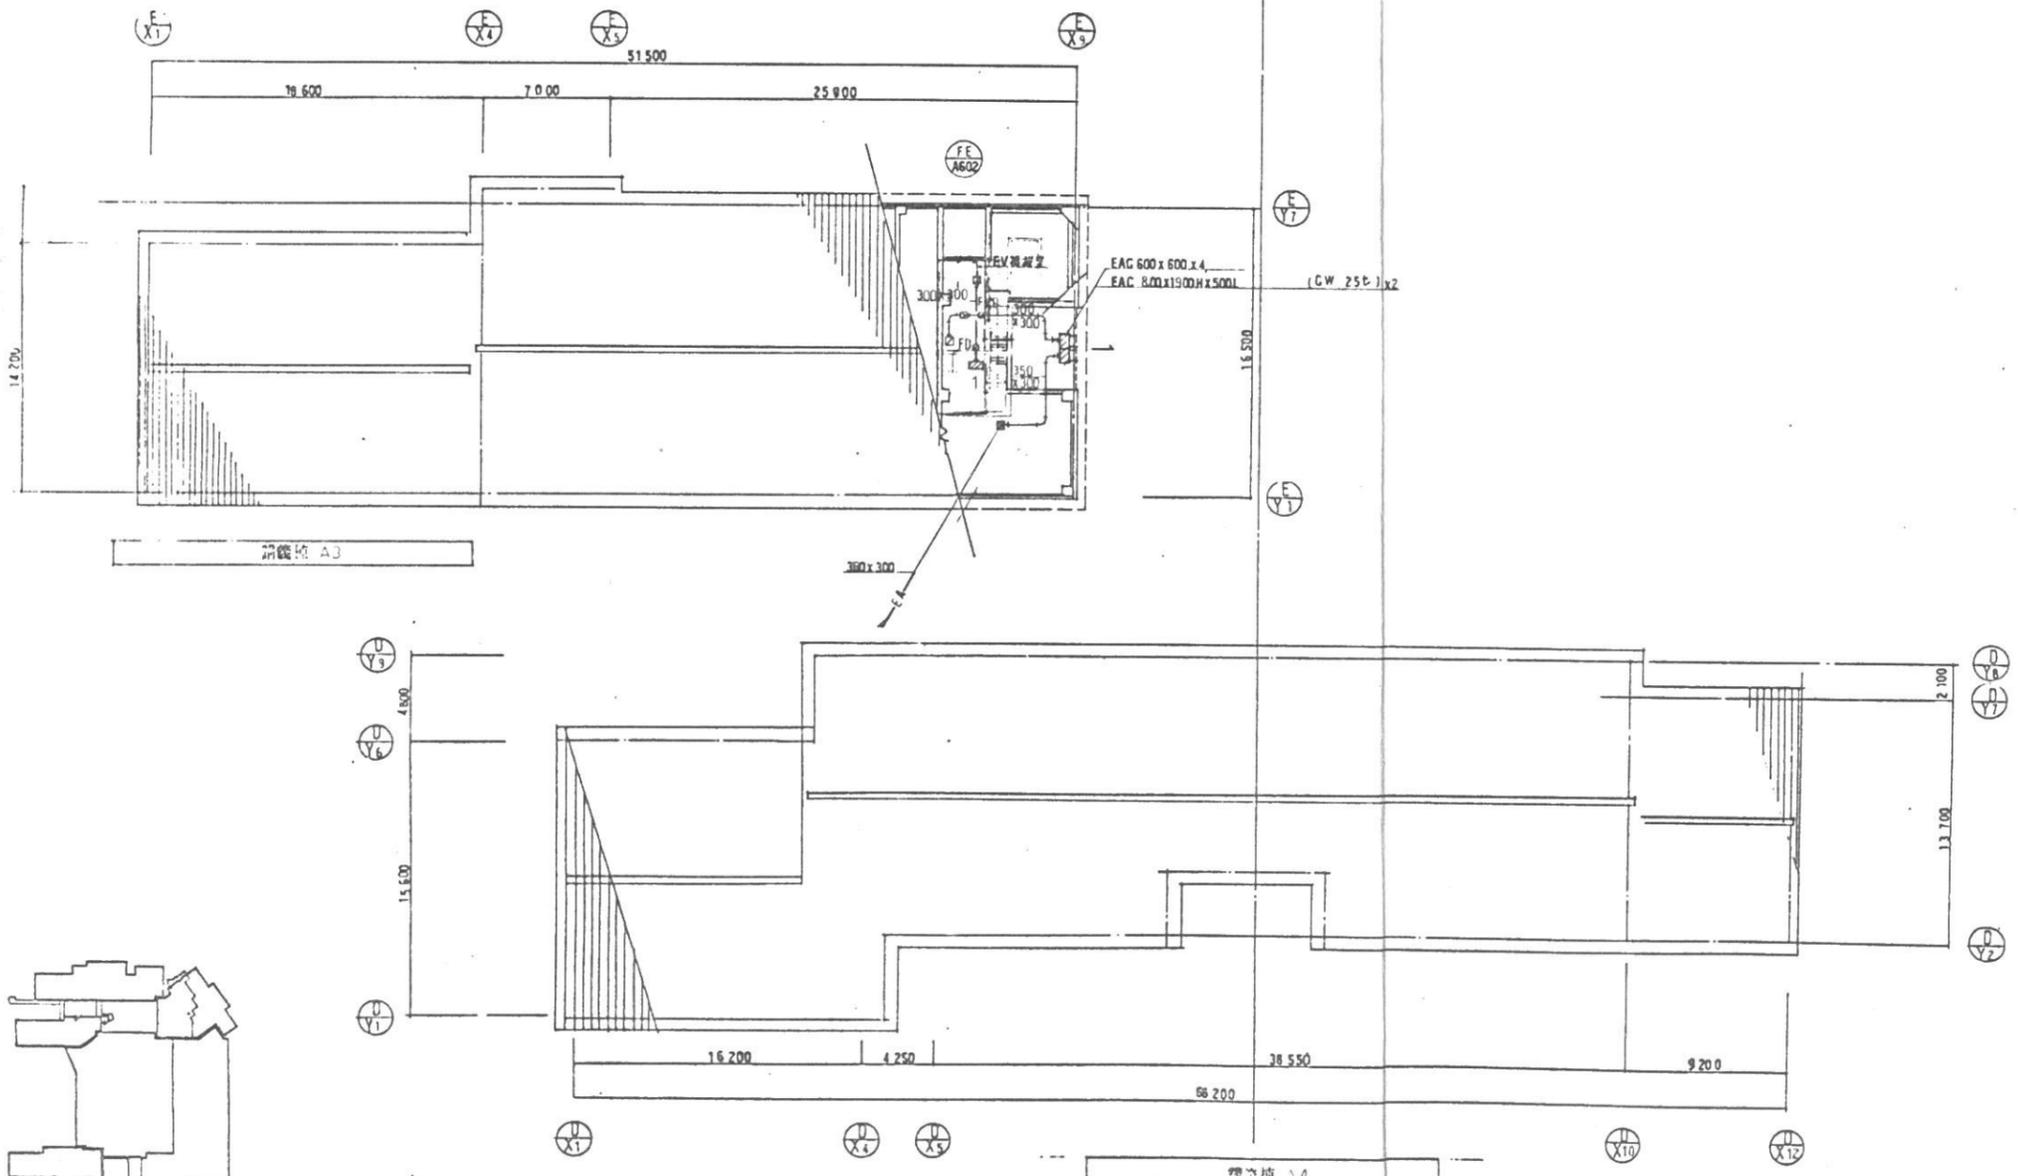


| | | |
|---------------------------|----------|-------------------------|
| (仮称) 滋賀県立大学管理棟その他新築空調設備工事 | | |
| 請願図 A3・A4 | 縮尺 1:200 | A-40 |
| 片根(内)(ダクト) | | トーヨー環境・アール 建設工事共同企業体 |
| 坂倉・岩野建築共同設計事務所 | | 表 規 模 |


換気設備として再利用

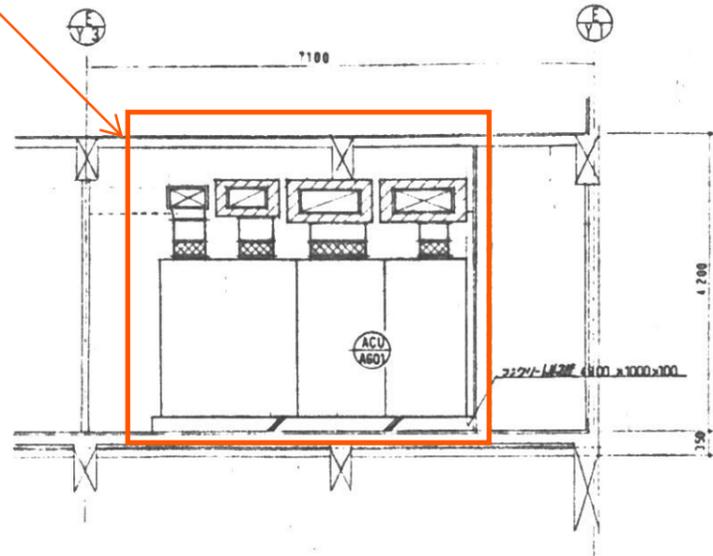


1階空調機室正面詳細図 1:50

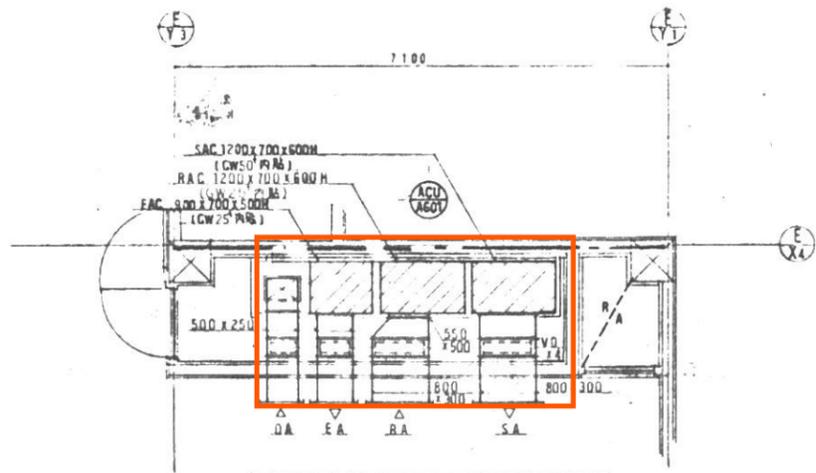

1階空調機室平面詳細図 1:50

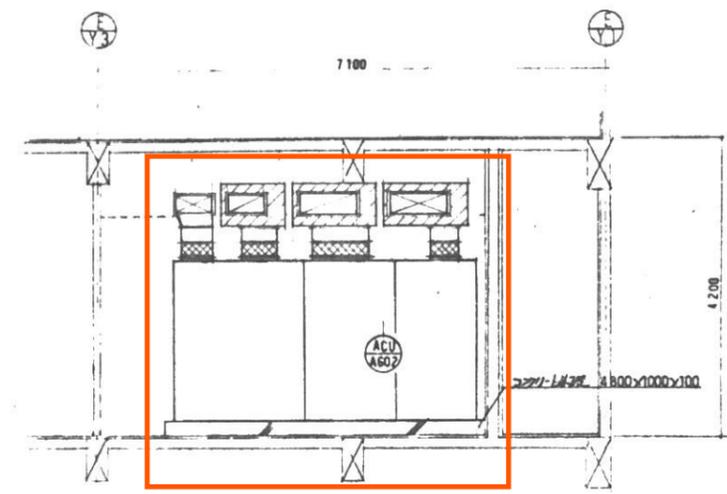


2階空調機室正面詳細図 1:50

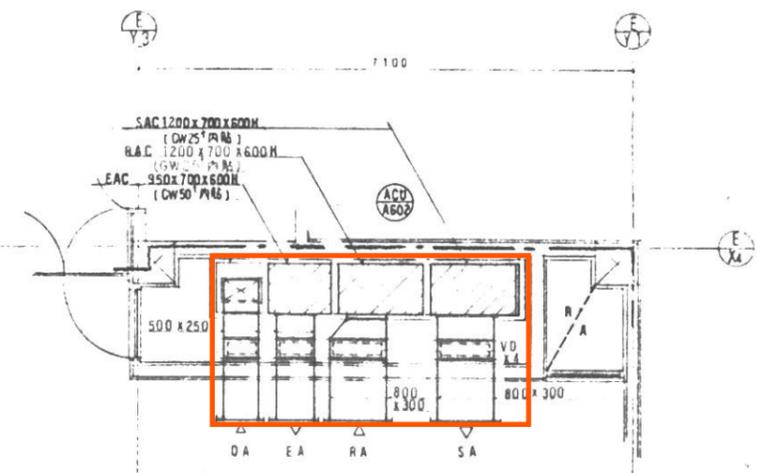


2階空調機室平面詳細図 1:50


| | | |
|---------------------------|----------|------------------------|
| (仮称) 滋賀県立大学管理棟その他新築空調設備工事 | | |
| 講義棟 A3 | 縮尺 1:200 | A-49 |
| 1, 2階空調機室正面詳細図(ダクト) | | トヨコ建設・アール 建設工事共同企業体 |
| 坂倉・造賀建設共同設計事務所 | | 坂倉 造賀 |

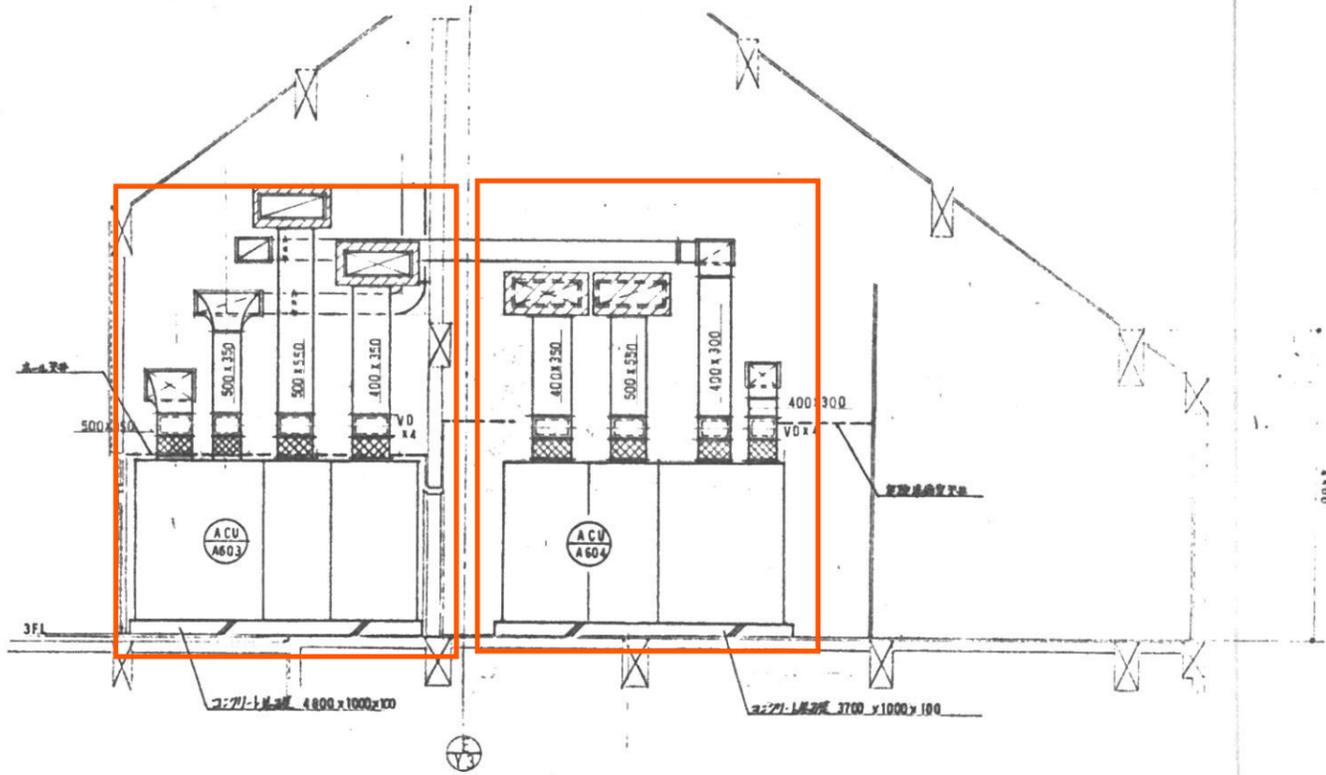


3階空調機設置平面図 (A3) 1:50

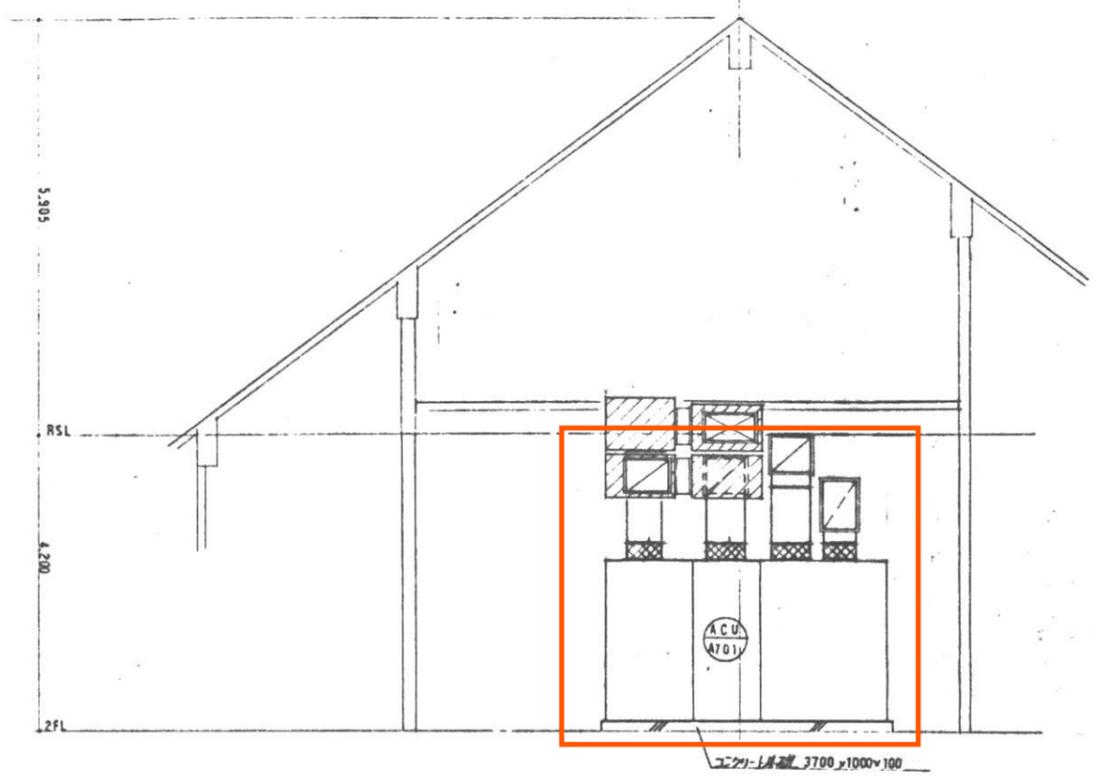

3階空調機設置平面図 (A4) 1:50

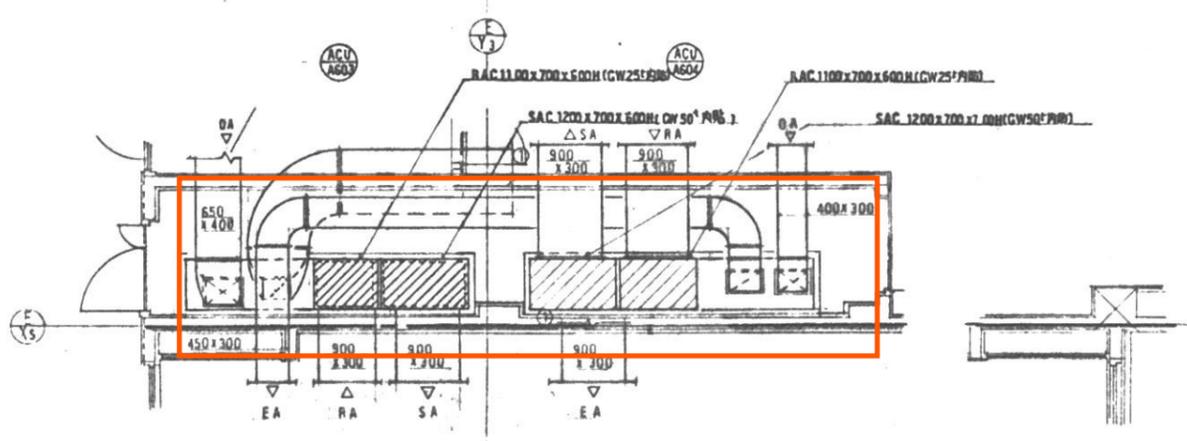

3階空調機設置平面図 (A3) 1:50

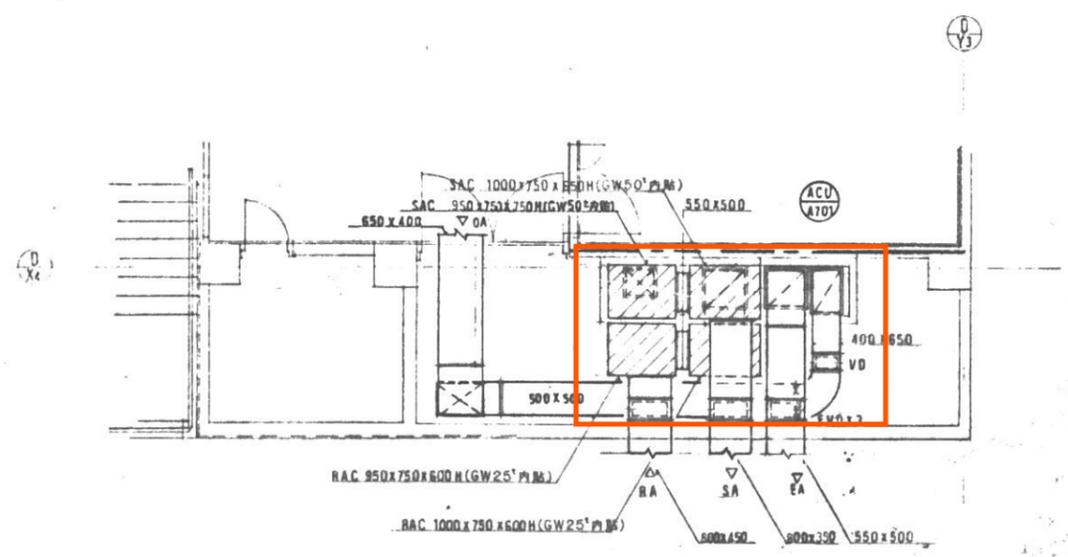

3階空調機設置平面図 (A4) 1:50

| | | |
|--------------------------|---------|--------------------|
| 《仮称》滋賀県立大学管理棟その他新築空調設備工事 | | |
| 図面種別 A3・A4 | 図尺 1:50 | 図番 A-50 |
| 3階空調機設置平面図 (ダクト) | | トヨタ技研・アール建設工業共同企業体 |
| 検査・設計監理共同設計事務所 | | |